


平面図

S=1/500

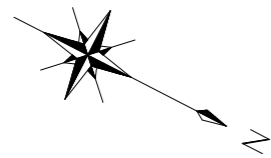


点名	X座標	Y座標
A-5	120483.818	37435.753
A-6	120485.017	37417.460
T-1	120536.747	37375.797
T-2	120556.514	37361.469
T-3	120573.164	37349.872
T-4	120604.682	37332.189
T-5	120649.116	37321.889
T-6	120687.754	37329.593
T-7	120794.887	37365.737

(日本測地系)		
点名	X座標	Y座標
T-6-1	120730.840	37288.187
T-6-2	120734.585	37243.568

日本測地系									
IP	IP間方向角	IA	R	TL	SL	CL	IP間距離	X座標	Y座標
NO.271	201-26-01						10.2895	120490.7860	37424.1790
IP.09	317-12-04	15-30-03	60.0000	8.2194	0.9604	16.3372	89.0119	120496.2300	37415.3300
IP.10	031-01-57	13-49-53	200.0000	24.2582	1.4658	48.2806	92.3665	120554.9382	37369.9678
IP.11	19-41-51	48-39-34	55.0000	24.8678	3.3608	46.1097	42.2436	120635.1492	37316.2335
IP.12	318-01-57	61-39-34	25.0000	14.9296	4.1140	28.9949	17.8997	120718.5252	37329.4689
IP.13	276-01-56	42-00-01	25.0000	9.5967	1.7786	18.3281	39.9771	120730.4618	37281.0566
IP.14	239-08-29	63-06-33	25.0000	15.3528	4.3278	27.5385	16.6846	120734.6659	37241.3009
IP.15	292-01-58	42-00-31	45.0000	17.3229	3.2191	33.0721	32.0055	120806.3217	37213.9963
EP							120820.8695	37185.4848	

R3三耕 広域 阿讃三好 三野路床工事(県債)

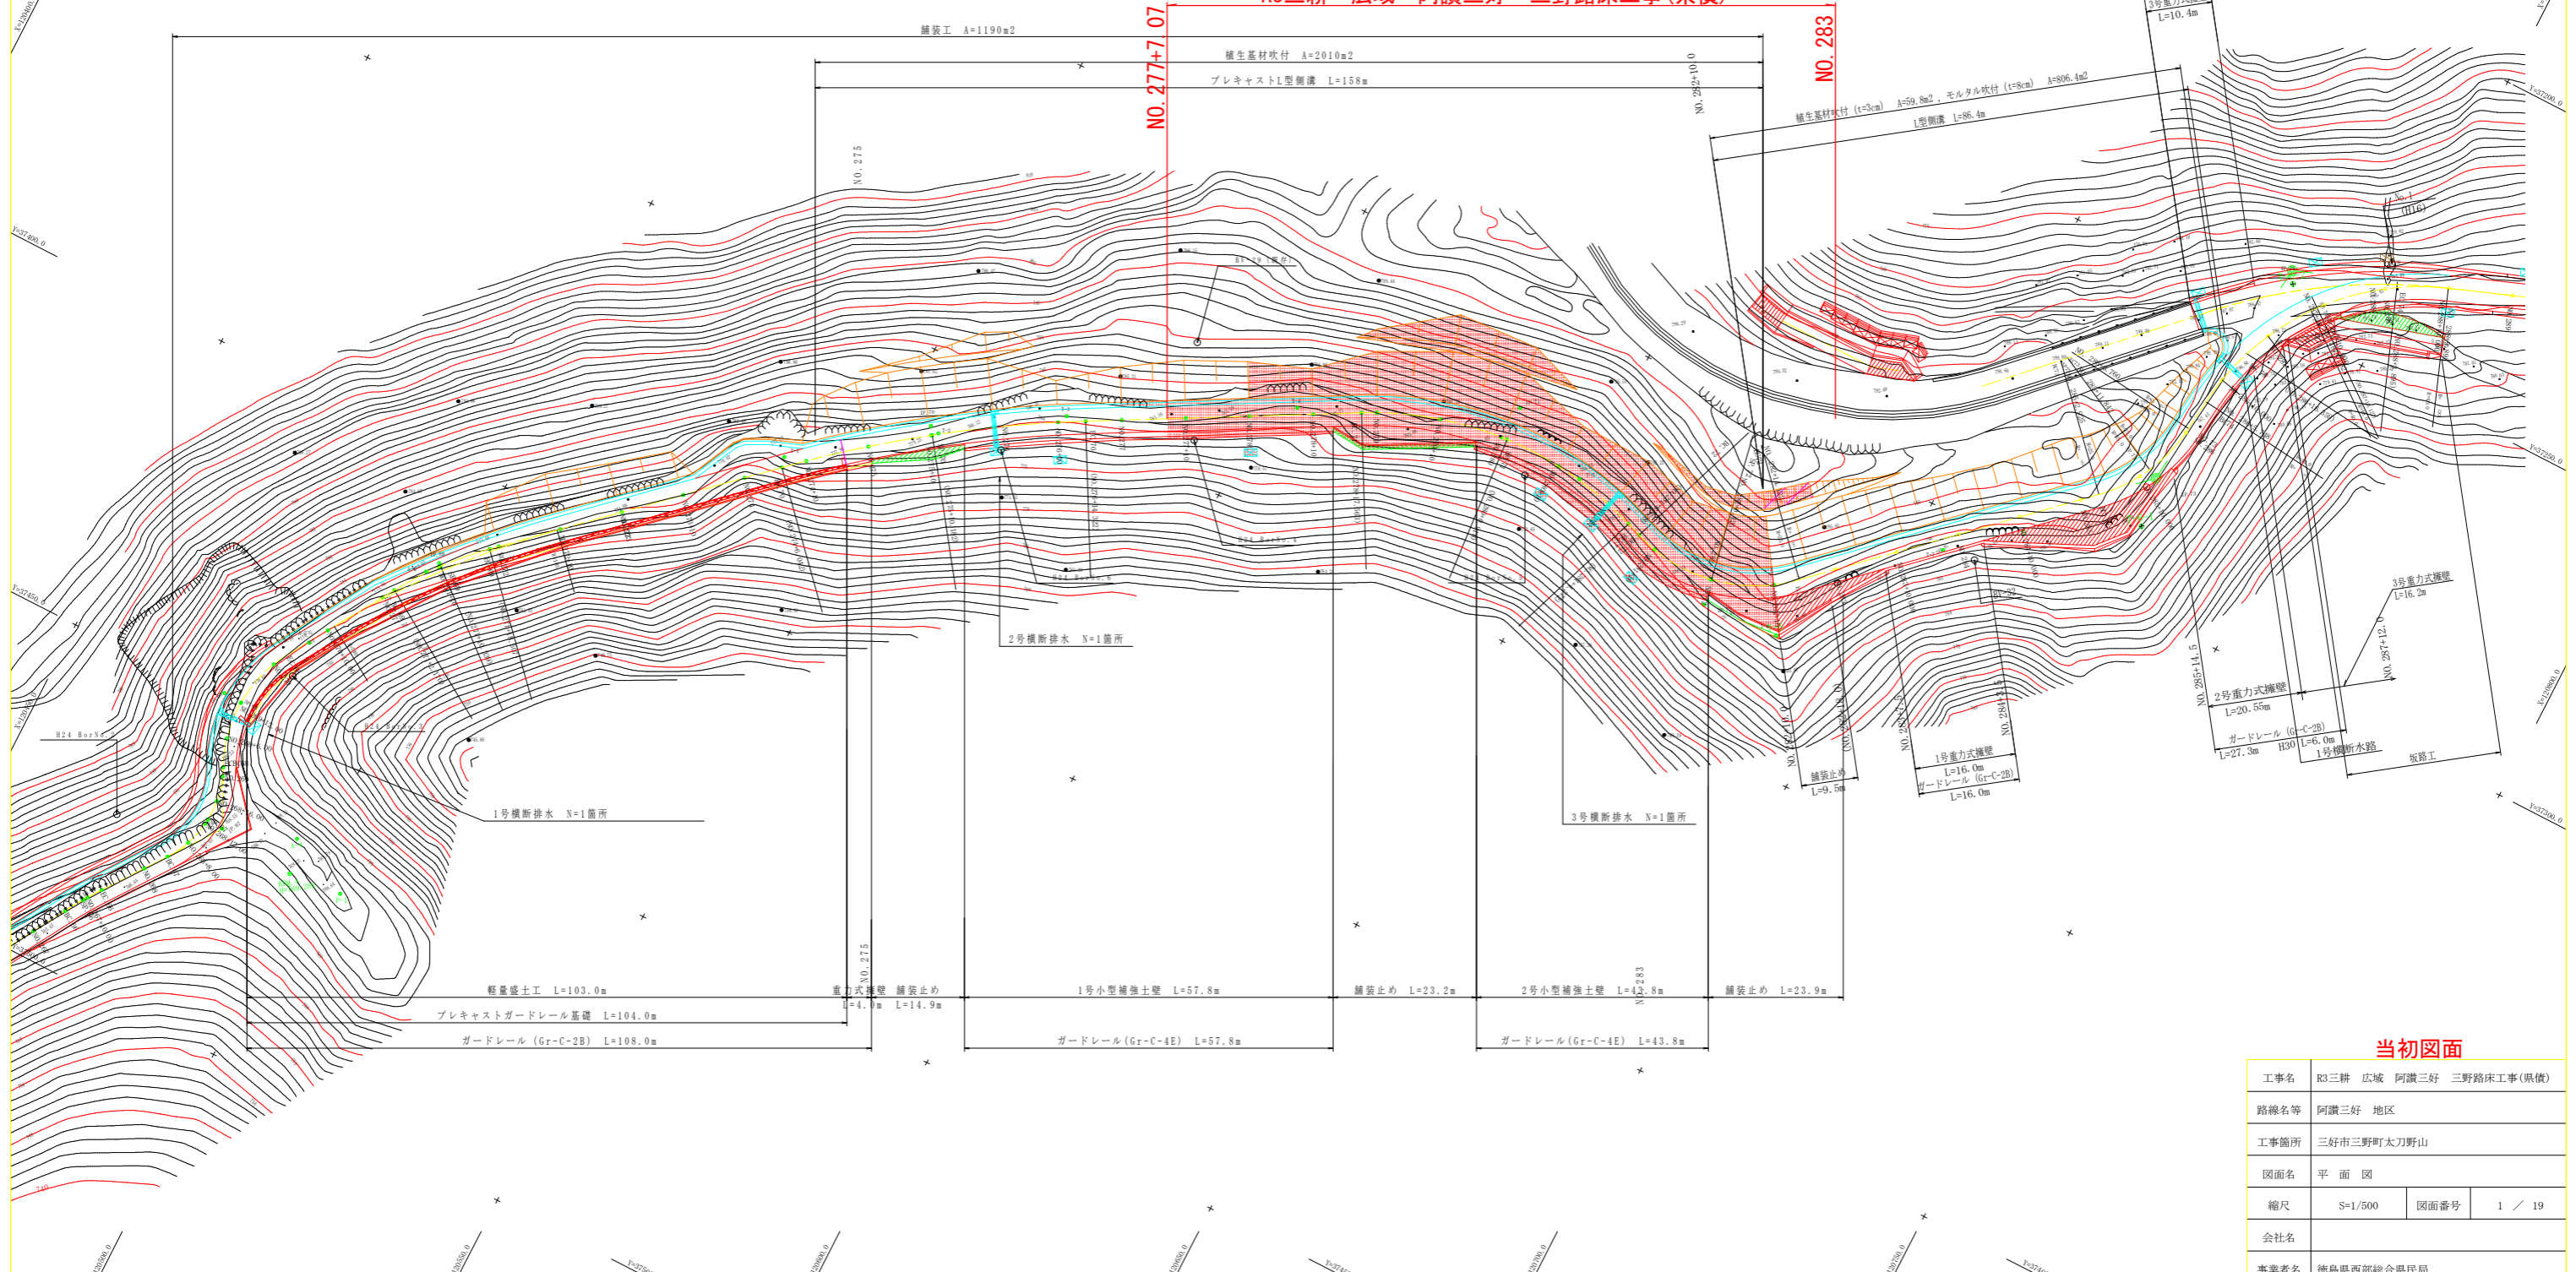


当初図面

工事名	R3三耕 広域 阿讃三好 三野路床工事(県債)		
路線名等	阿讃三好 地区		
工事箇所	三好市三野町大刀野山		
図面名	平面図		
縮尺	S=1/500	図面番号	1 / 19
会社名			
事業者名	徳島県西部総合県民局		


縦断図(1)

SV=1/100, SH=1/500

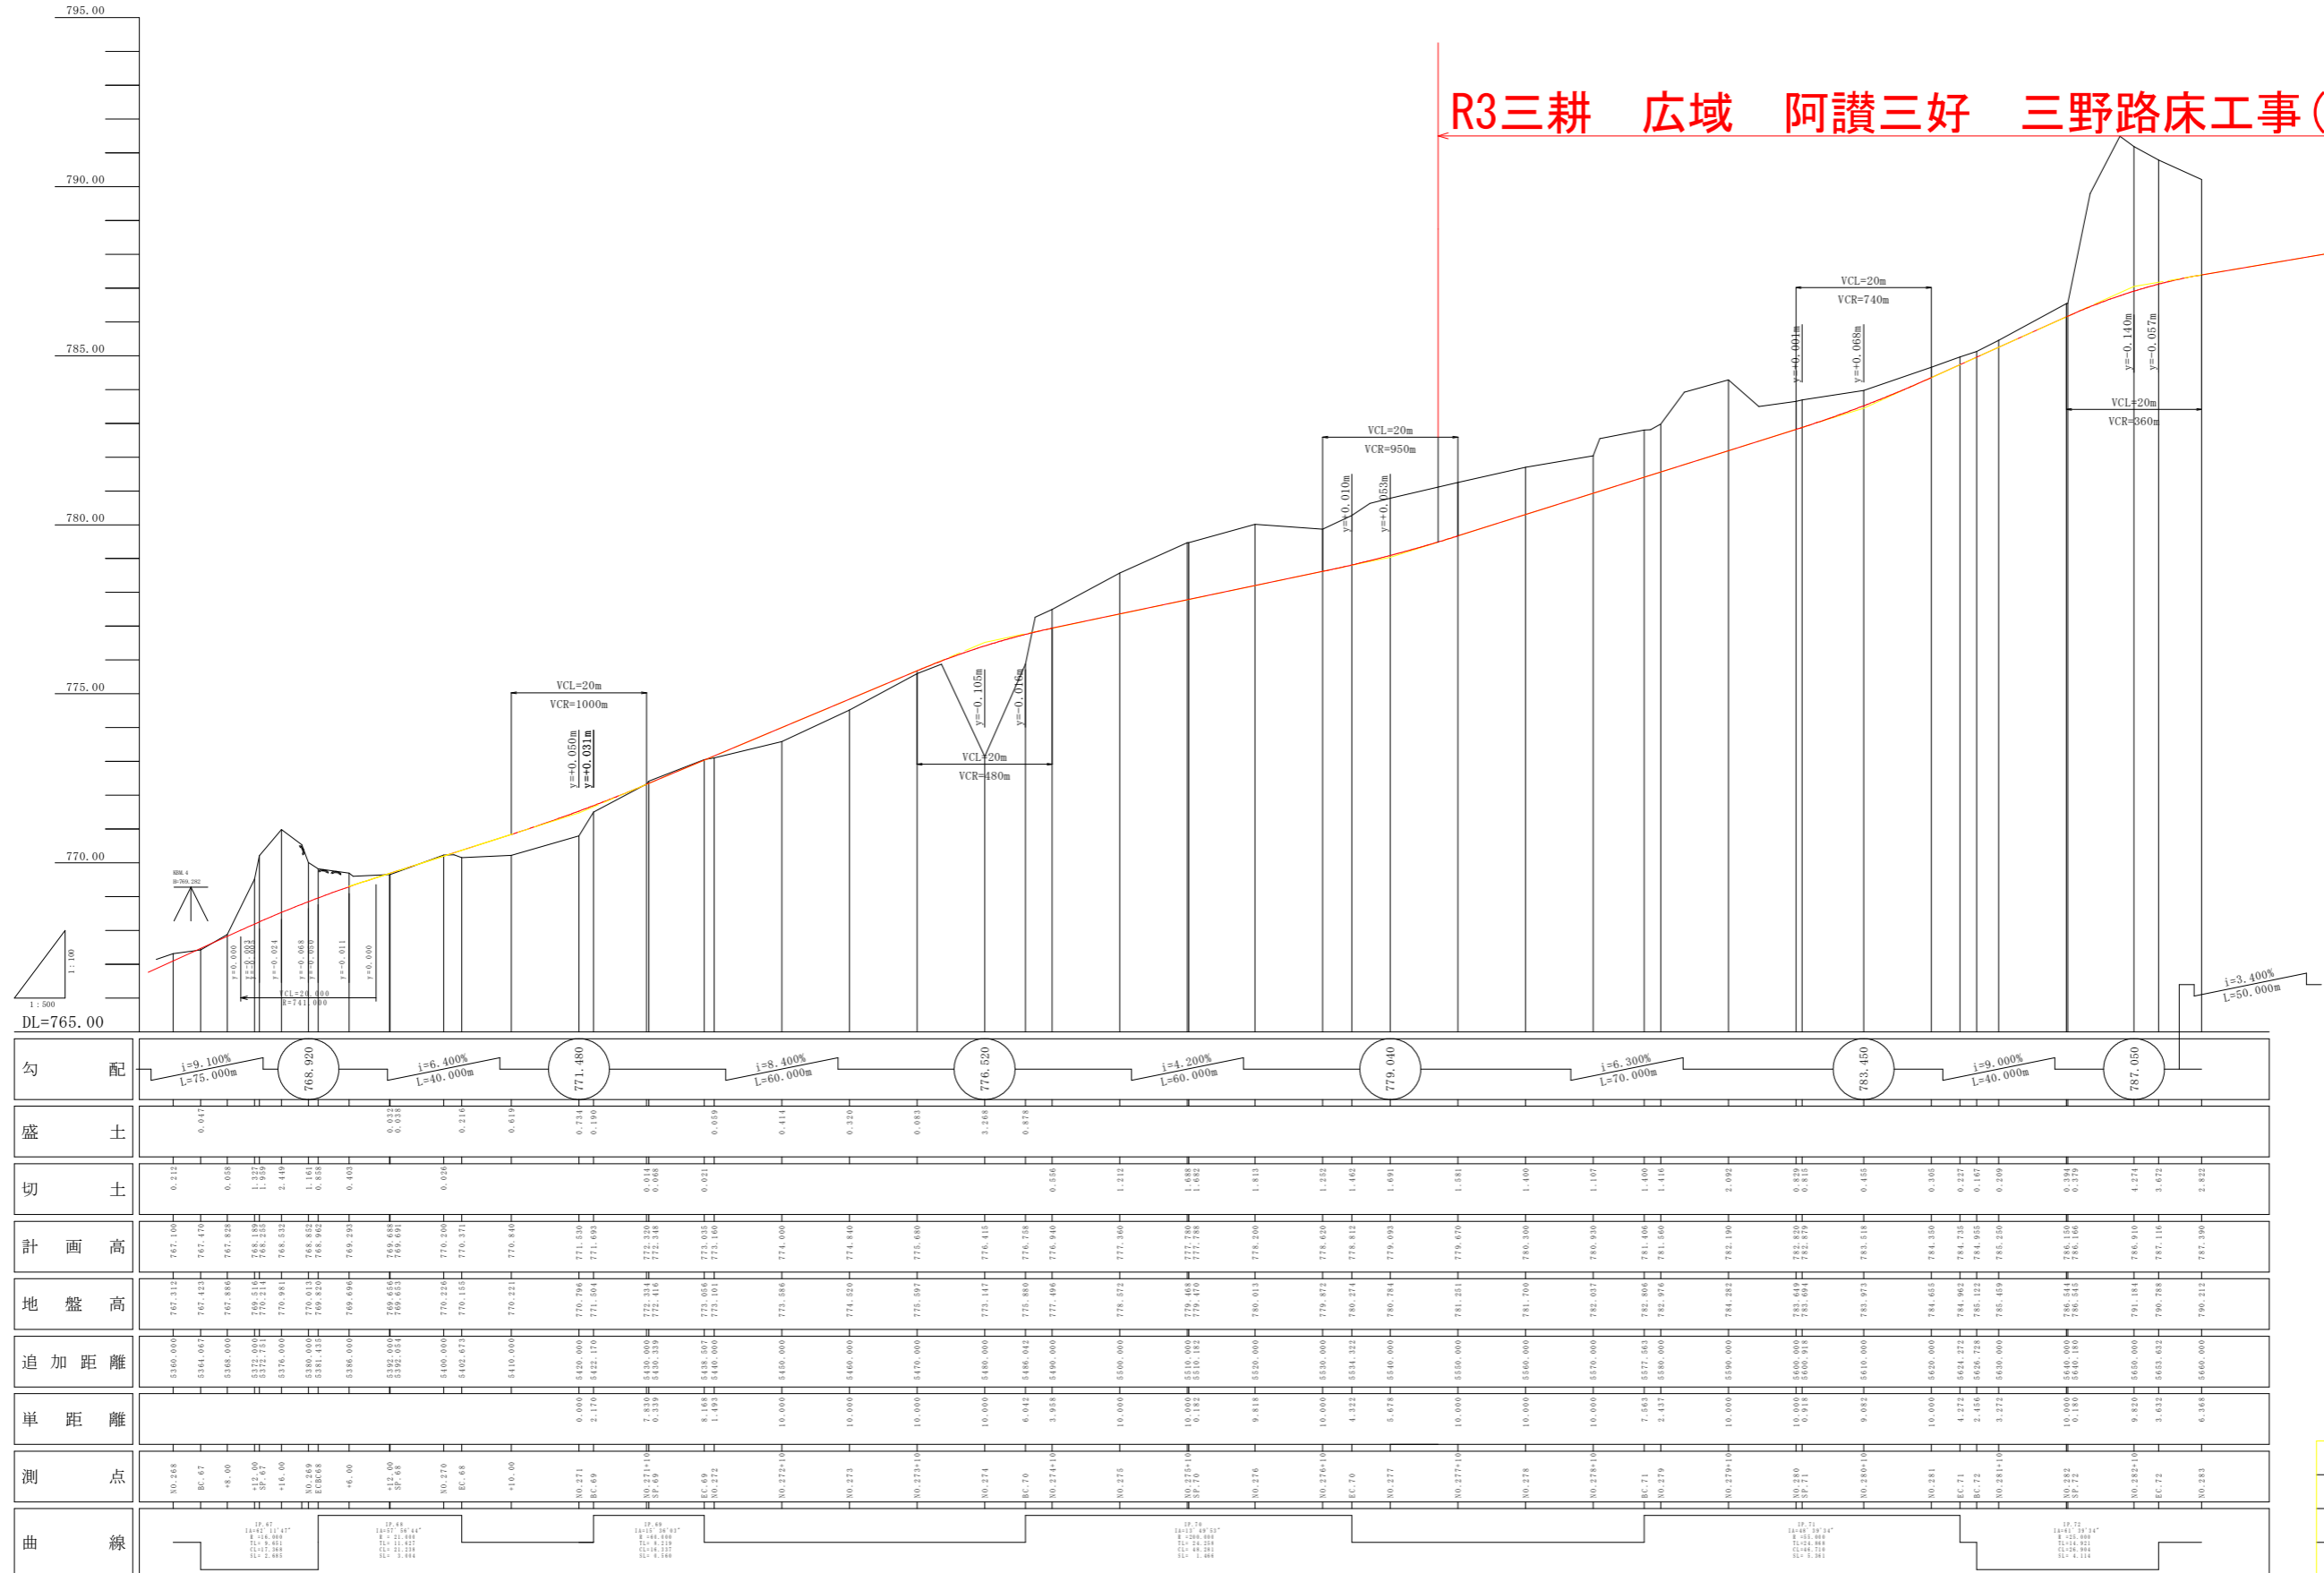

縦断図(2)

SV=1/100, SH=1/500

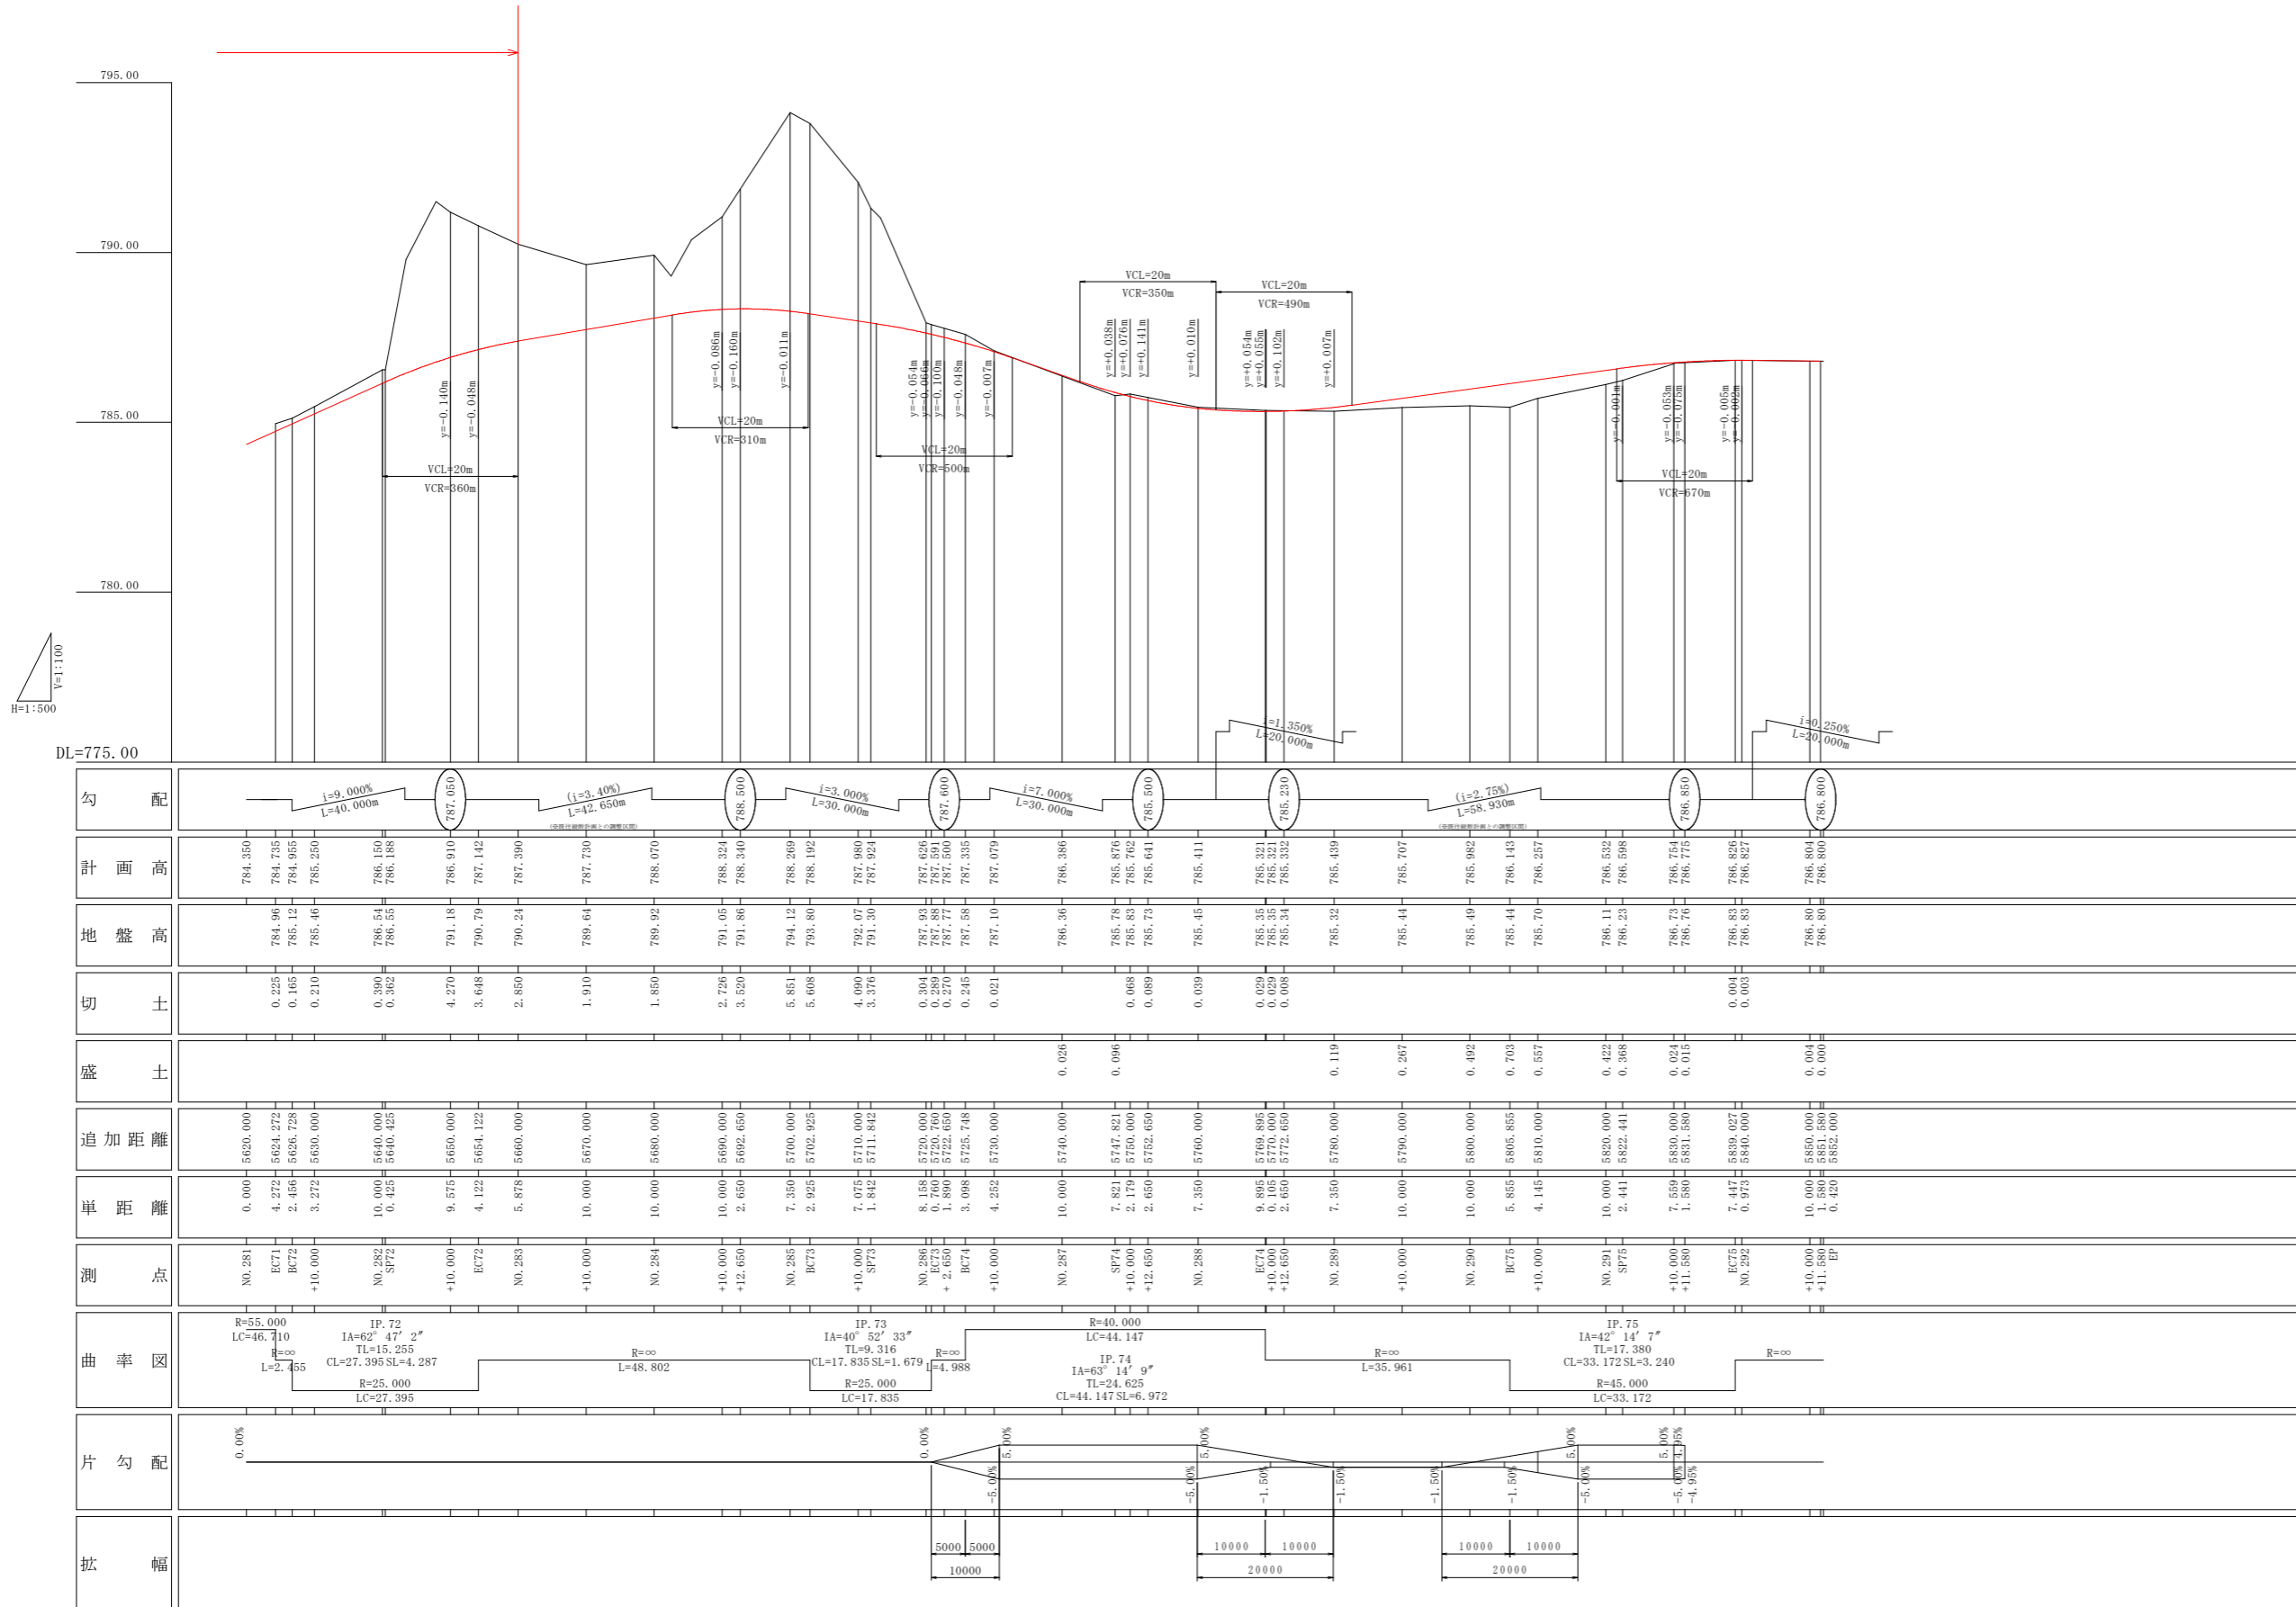


当初図面

※既往縦断計画との調整区間では表示縦断勾配に端数を含む。

工事名	R3三井 広域 阿讃三好 三野路床工事(県債)		
路線名等	阿讃三好 地区		
工事箇所	三好市三野町大刀野山		
図面名	縦断図(2)		
縮尺	SV=1/100 SH=1/500	図面番号	3 / 19
会社名			
事業者名	徳島県西部総合県民局		

横断図 (1)

S=1/100

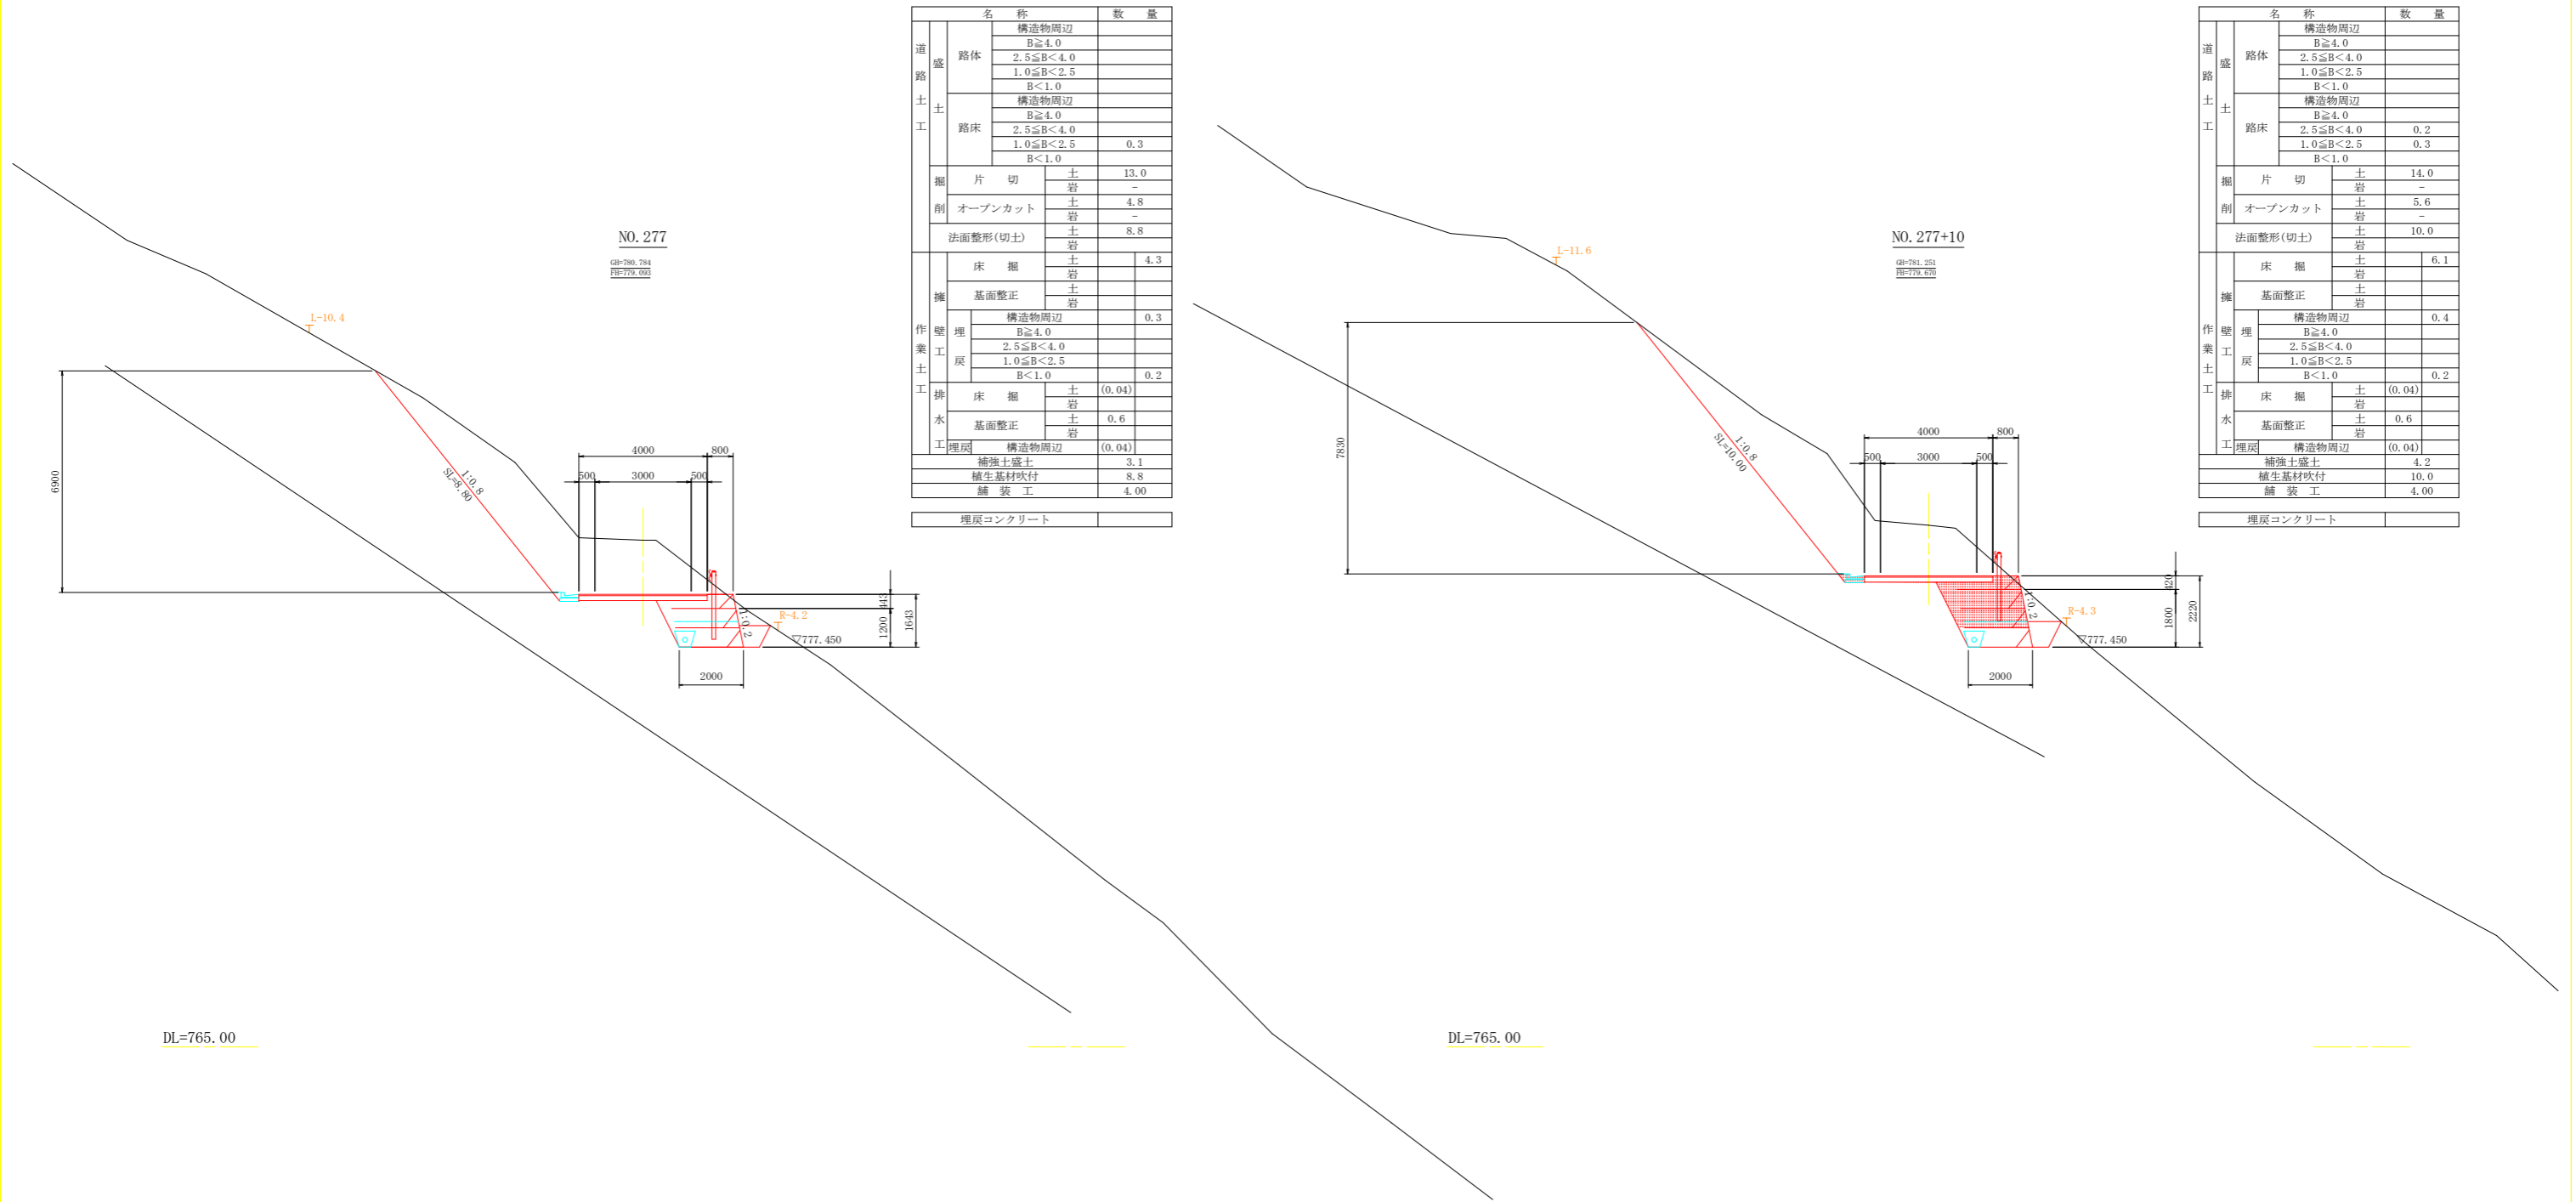

名称		数量
道盛	構造物周辺	
	B≧4.0	
	2.5≦B<4.0	
	1.0≦B<2.5	
	B<1.0	
土	構造物周辺	
	B≧4.0	
	2.5≦B<4.0	
	1.0≦B<2.5	0.3
	B<1.0	
掘削	片切	13.0
	オープンカット	4.8
擁壁	法面整形(切土)	8.8
作業土	床掘	4.3
	基面整正	
	構造物周辺	0.3
	B≧4.0	
	2.5≦B<4.0	
排水	床掘	(0.04)
	基面整正	0.6
埋戻	構造物周辺	(0.04)
	補強土盛土	3.1
植生基材吹付		8.8
舗装工		4.00
埋戻コンクリート		


名称		数量
道盛	構造物周辺	
	B≧4.0	
	2.5≦B<4.0	
	1.0≦B<2.5	
	B<1.0	
土	構造物周辺	
	B≧4.0	
	2.5≦B<4.0	0.2
	1.0≦B<2.5	0.3
	B<1.0	
掘削	片切	14.0
	オープンカット	5.6
擁壁	法面整形(切土)	10.0
作業土	床掘	6.1
	基面整正	
	構造物周辺	0.4
	B≧4.0	
	2.5≦B<4.0	
排水	床掘	(0.04)
	基面整正	0.6
埋戻	構造物周辺	(0.04)
	補強土盛土	4.2
植生基材吹付		10.0
舗装工		4.00
埋戻コンクリート		

当初図面

工事名	R3三耕 広城 阿讃三好 三野路床工事(県債)		
路線名等	阿讃三好 地区		
工事箇所	三好市三野町大刀野山		
図面名	横断図(1)		
縮尺	S=1/100	図面番号	5 / 19
会社名			
事業者名	徳島県西部総合県民局		

横断図 (2)

S=1/100

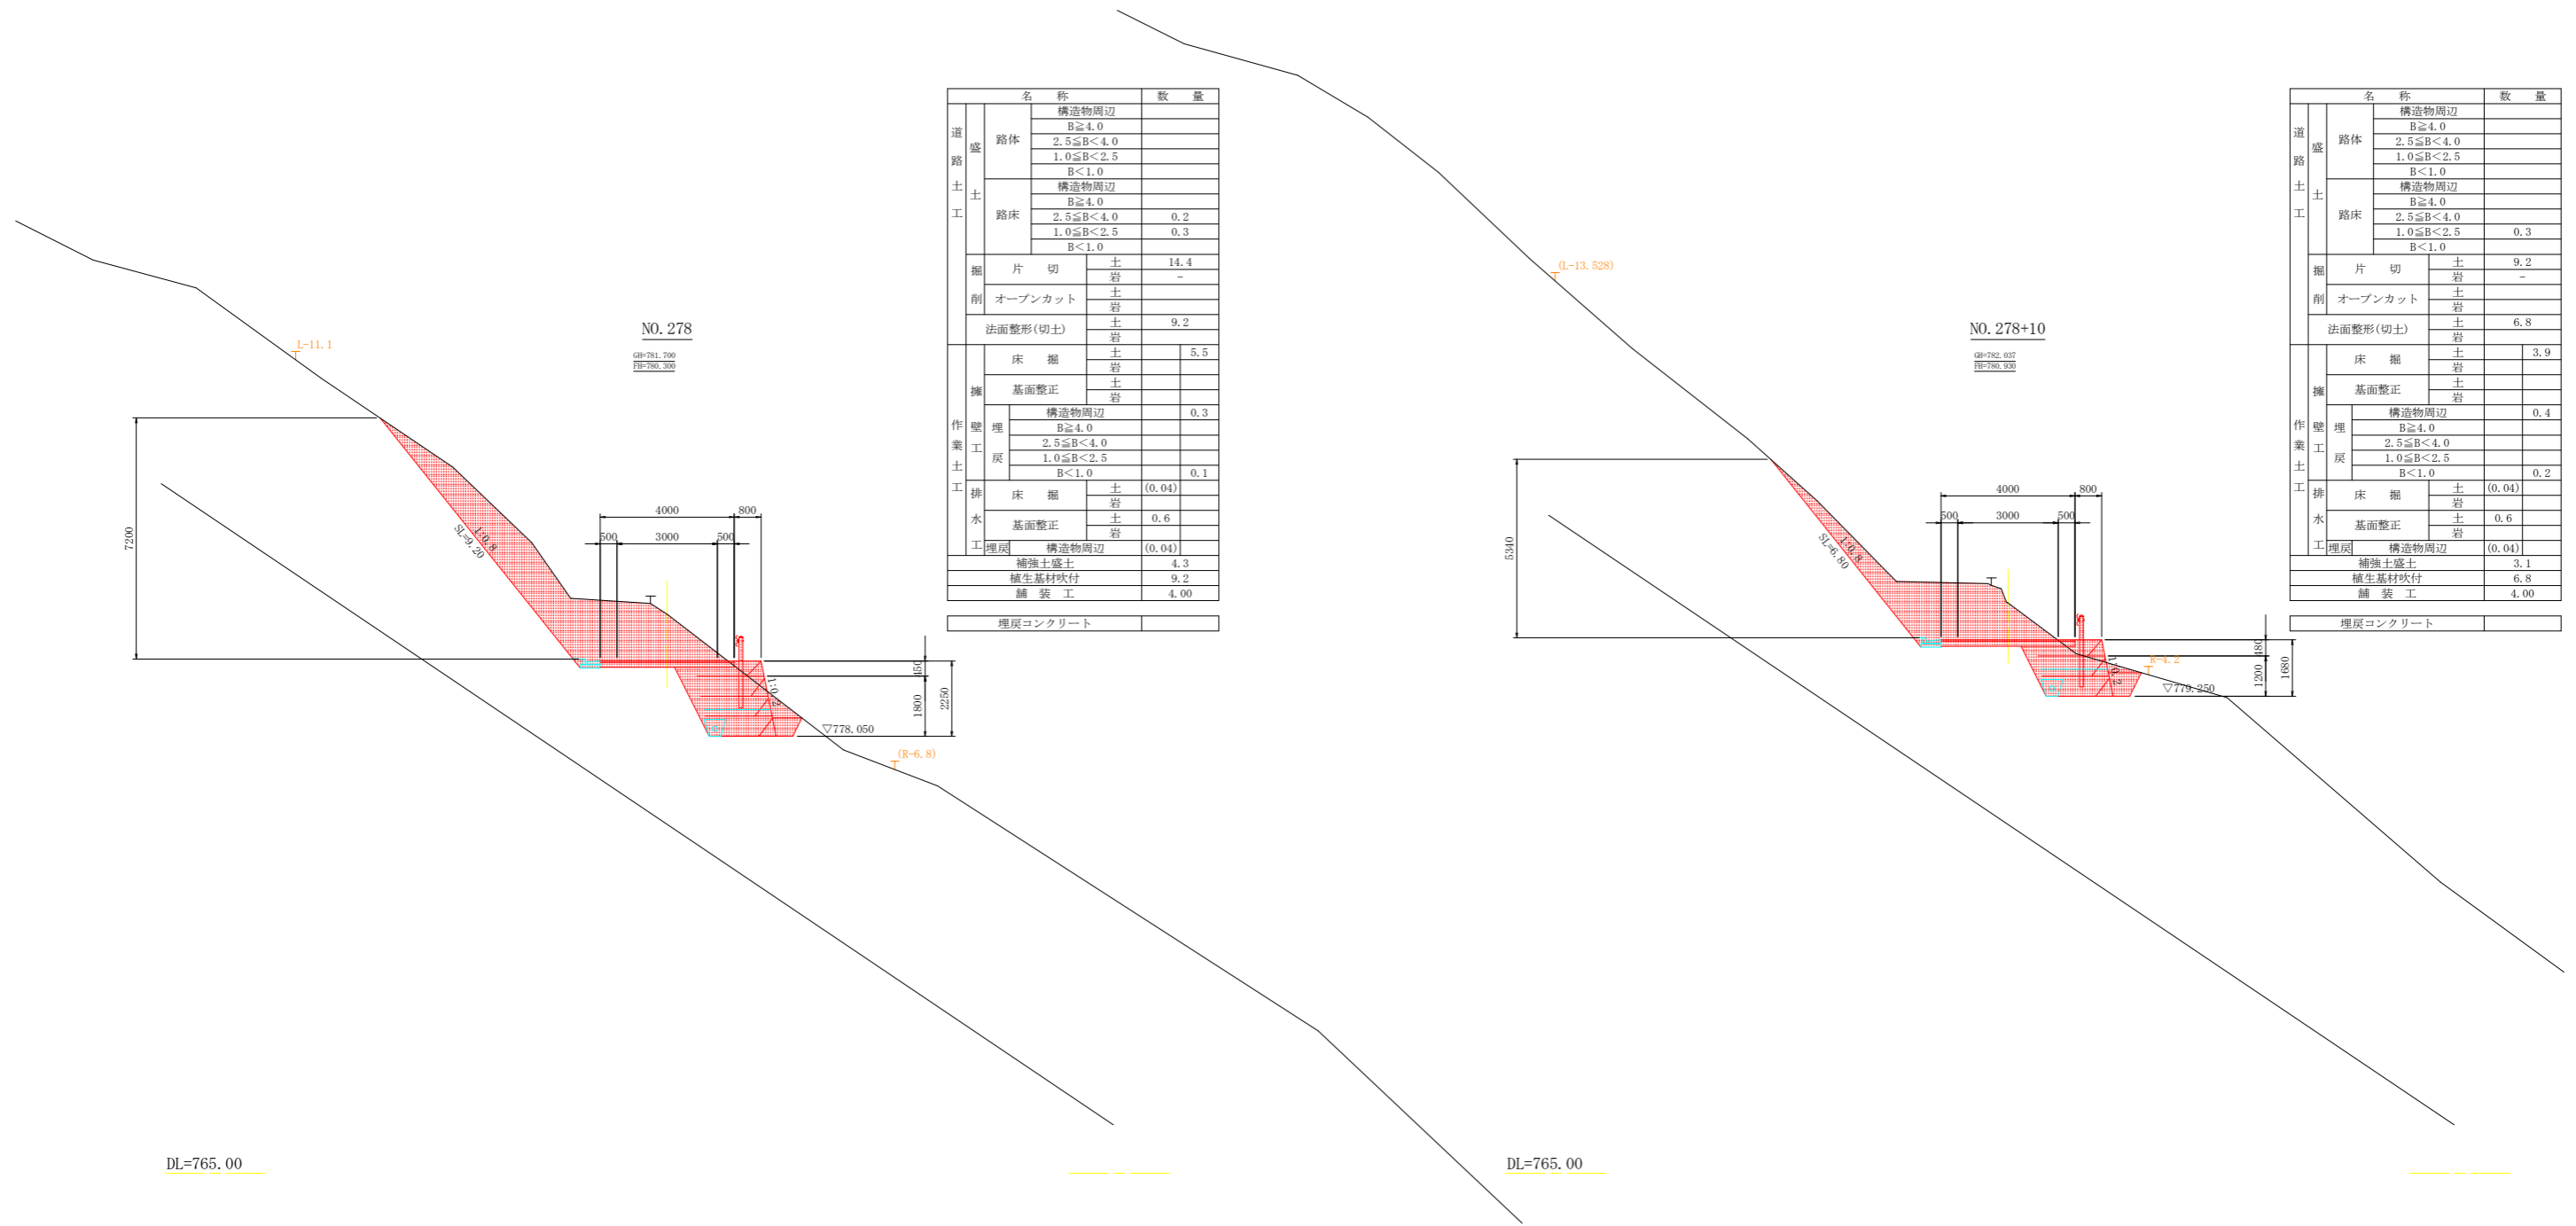

名称		数量
道盛	構造物周辺	
	B≧4.0	
	2.5≦B<4.0	
	1.0≦B<2.5	
路体	B<1.0	
	構造物周辺	
	B≧4.0	
	2.5≦B<4.0	0.2
路床	1.0≦B<2.5	0.3
	B<1.0	
掘削	片切	14.4
	オープンカット	-
擁壁	法面整形(切土)	9.2
埋戻し	床掘	5.5
	土岩	
	基面整形	
	土岩	
排水	構造物周辺	0.3
	B≧4.0	
	2.5≦B<4.0	
	1.0≦B<2.5	
埋戻し	B<1.0	0.1
排水	床掘	(0.04)
	土岩	
埋戻し	基面整形	0.6
	土岩	
埋戻し	構造物周辺	(0.04)
補強土盛土		4.3
植生基材吹付		9.2
舗装工		4.00
埋戻しコンクリート		

名称		数量
道盛	構造物周辺	
	B≧4.0	
	2.5≦B<4.0	
	1.0≦B<2.5	
路体	B<1.0	
	構造物周辺	
	B≧4.0	
	2.5≦B<4.0	
路床	1.0≦B<2.5	0.3
	B<1.0	
掘削	片切	9.2
	オープンカット	-
擁壁	法面整形(切土)	6.8
埋戻し	床掘	3.9
	土岩	
	基面整形	
	土岩	
排水	構造物周辺	0.4
	B≧4.0	
	2.5≦B<4.0	
	1.0≦B<2.5	
埋戻し	B<1.0	0.2
排水	床掘	(0.04)
	土岩	
埋戻し	基面整形	0.6
	土岩	
埋戻し	構造物周辺	(0.04)
補強土盛土		3.1
植生基材吹付		6.8
舗装工		4.00
埋戻しコンクリート		

当初図面

工事名	R3三好 広城 阿讃三好 三野路床工事(県債)		
路線名等	阿讃三好 地区		
工事箇所	三好市三野町大刀野山		
図面名	横断図(2)		
縮尺	S=1/100	図面番号	6 / 19
会社名			
事業者名	徳島県西部総合県民局		


横断図 (3)

S=1/100

T


名称		数量
道盛	構造物周辺	
	B \geq 4.0	
	2.5 \leq B<4.0	
	1.0 \leq B<2.5	
路体	B<1.0	
	構造物周辺	0.2
	B \geq 4.0	
	2.5 \leq B<4.0	
路床	1.0 \leq B<2.5	
	B<1.0	
	片切	土岩 14.3
	オープンカット	土岩 13.2
削	法面整形(切土)	土岩 12.9
擁	床掘	土岩 0.5
	基面整正	土岩 0.3
	構造物周辺	
	B \geq 4.0	
埋	2.5 \leq B<4.0	
	1.0 \leq B<2.5	
	B<1.0	
	床掘	土岩 (0.04)
排水	基面整正	土岩 0.6
	埋戻	構造物周辺 (0.04)
工	補強土盛土	
	植生基材吹付	12.9
	舗装工	7.00
埋戻コンクリート		

名称		数量
道盛	構造物周辺	
	B \geq 4.0	
	2.5 \leq B<4.0	
	1.0 \leq B<2.5	
路体	B<1.0	
	構造物周辺	0.2
	B \geq 4.0	
	2.5 \leq B<4.0	
路床	1.0 \leq B<2.5	
	B<1.0	
	片切	土岩 28.4
	オープンカット	土岩 7.0
削	法面整形(切土)	土岩 2.2
		土岩 15.0
擁	床掘	土岩 5.5
	基面整正	土岩 0.5
	構造物周辺	
	B \geq 4.0	
埋	2.5 \leq B<4.0	
	1.0 \leq B<2.5	
	B<1.0	
	床掘	土岩 (0.04)
排水	基面整正	土岩 0.6
	埋戻	構造物周辺
工	補強土盛土	
	植生基材吹付	20.5
	舗装工	5.80
埋戻コンクリート		(0.04)

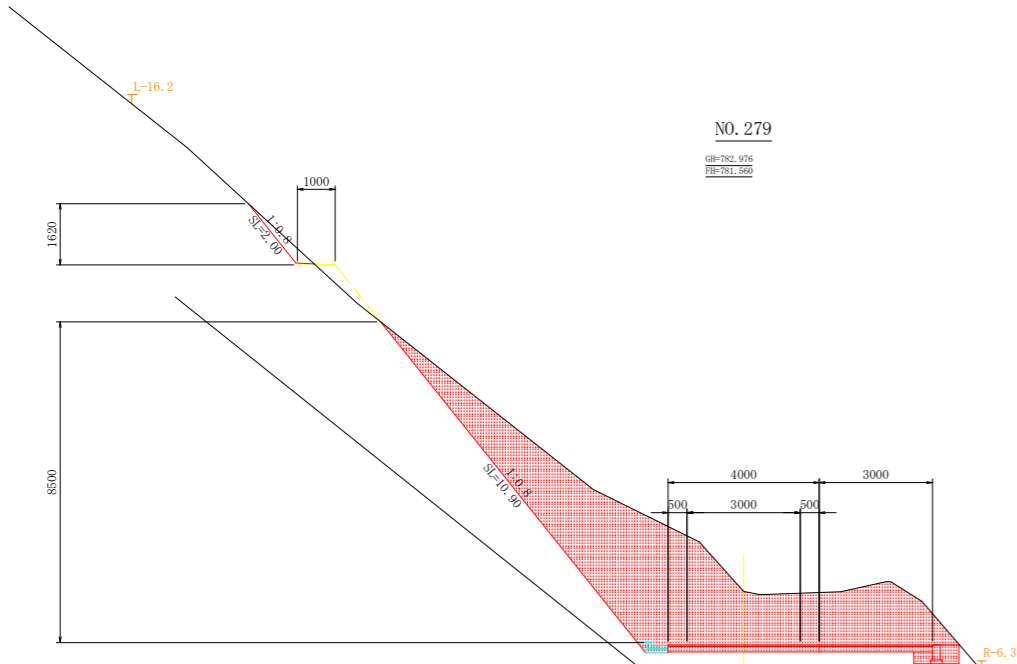

NO. 279

GH=782.976
BF=781.560

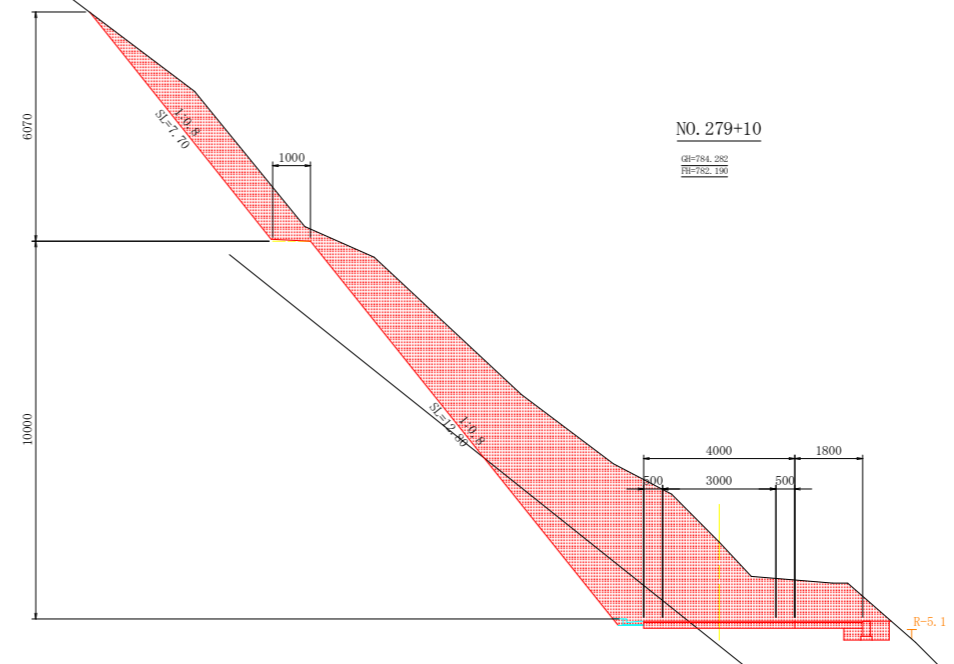

NO. 279+10

GH=784.282
BF=782.100

DL=770.00


DL=770.00

当初図面

工事名	R3三耕 広城 阿讃三好 三野路床工事(県債)		
路線名等	阿讃三好 地区		
工事箇所	三好市三野町大刀野山		
図面名	横断図(3)		
縮尺	S=1/100	図面番号	7 / 19
会社名			
事業者名	徳島県西部総合県民局		

横断図 (4)

S=1/100

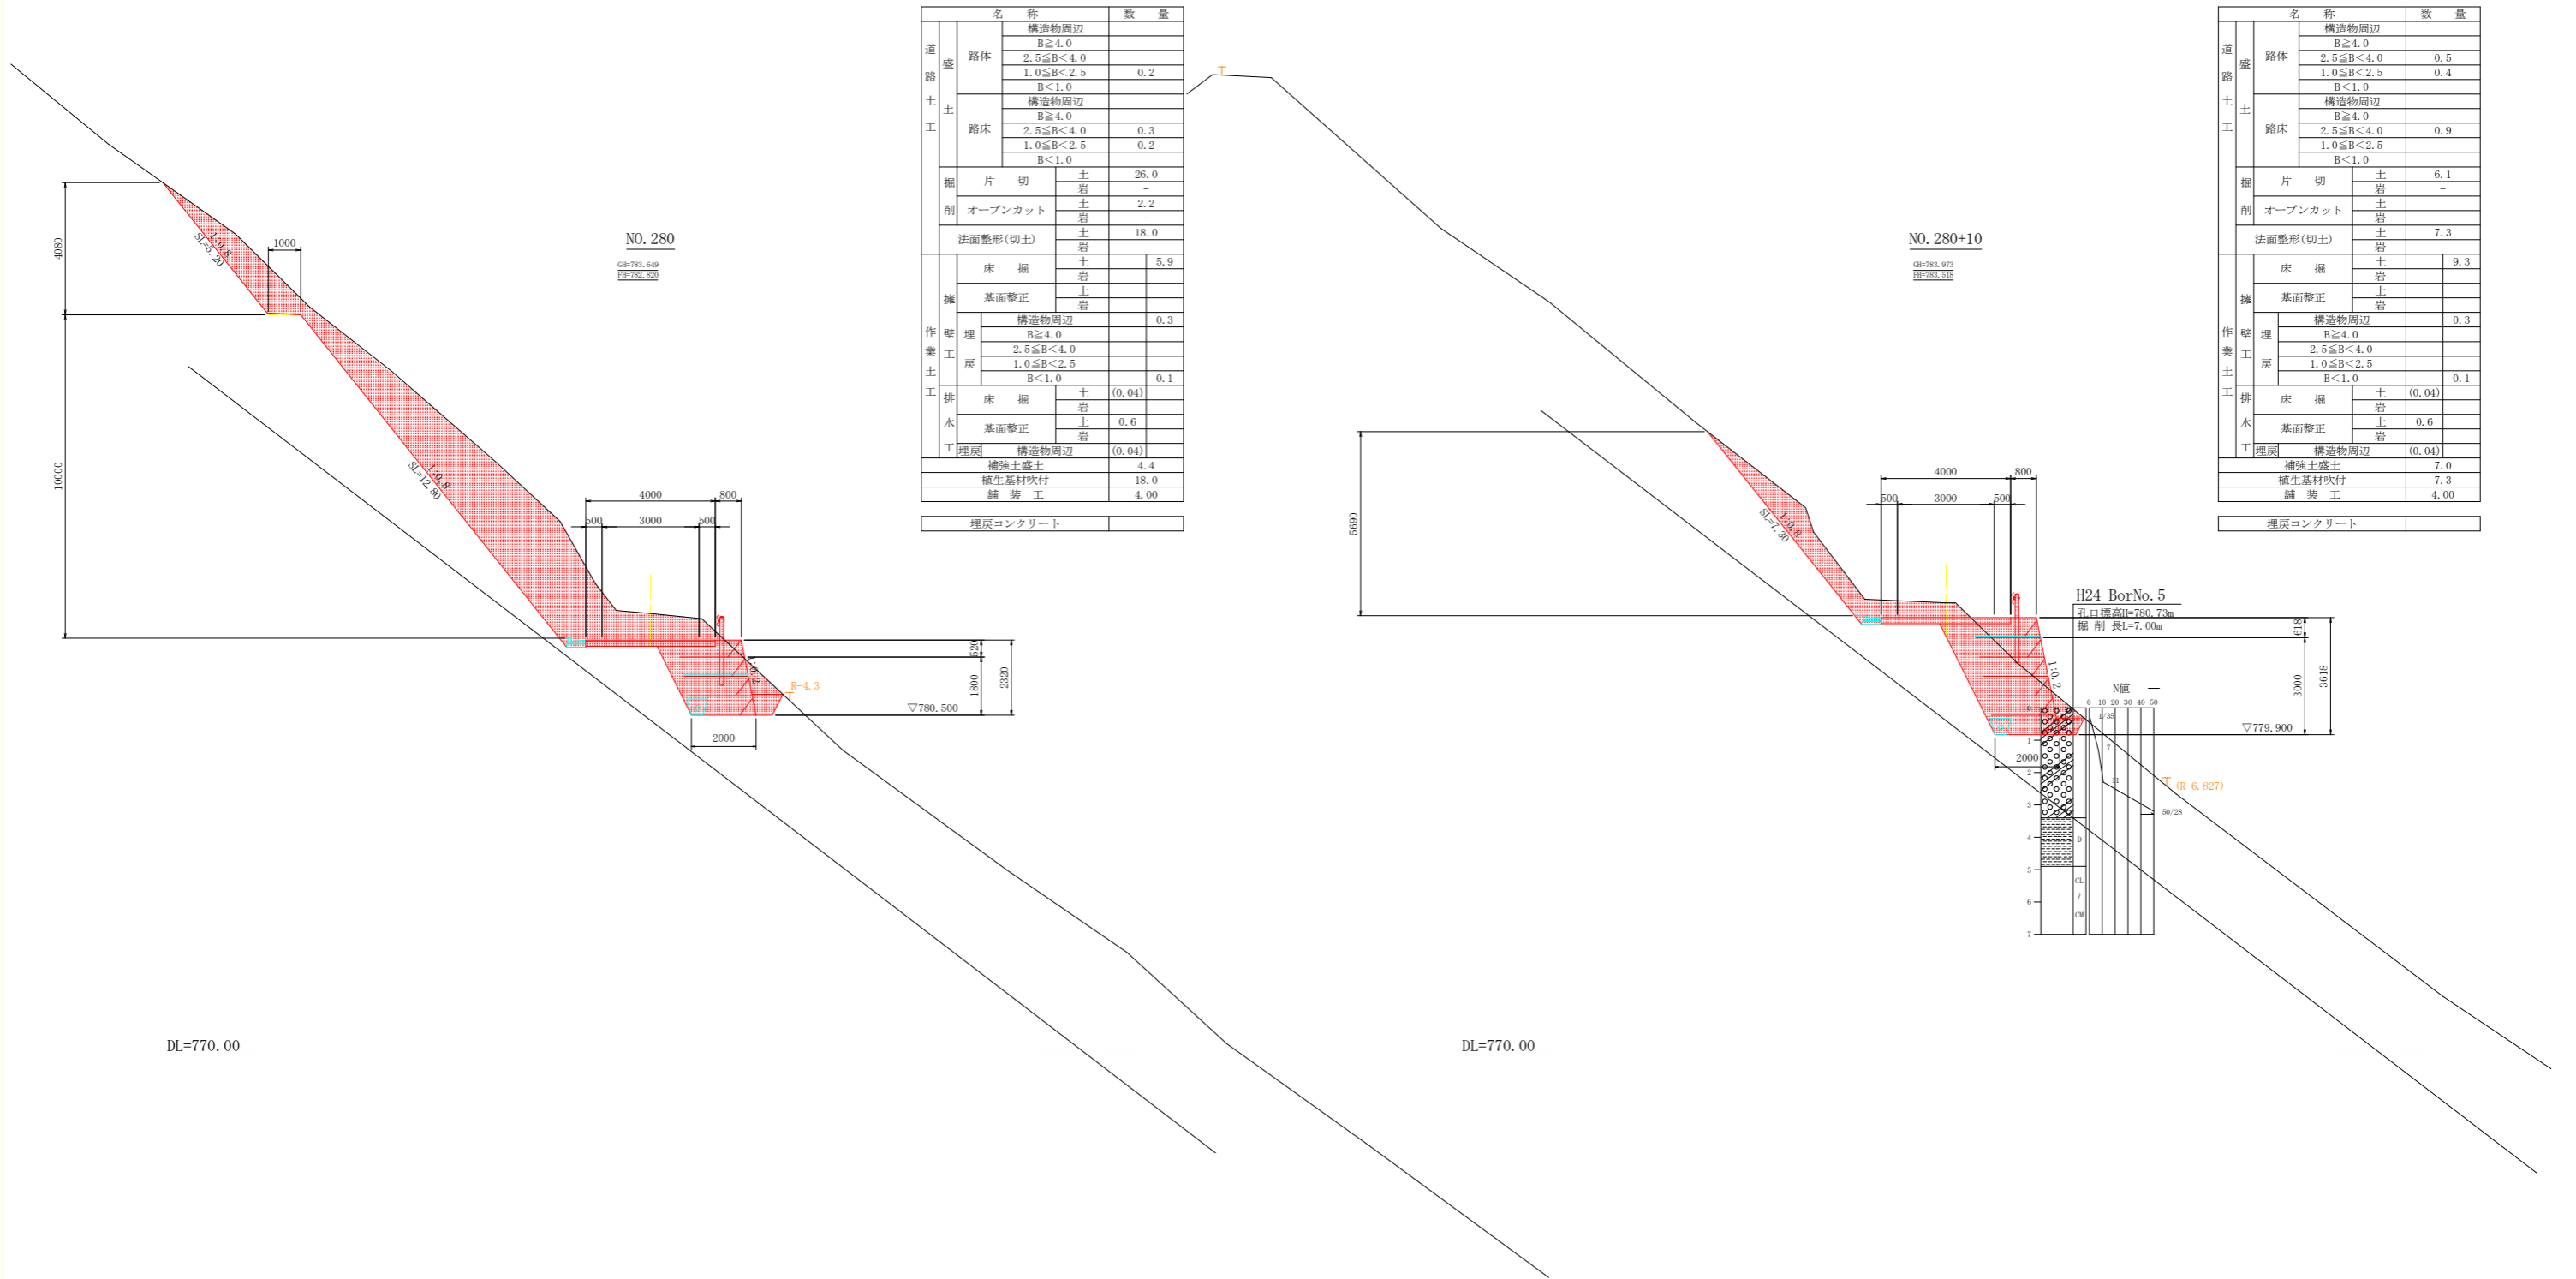

名称		数量
道盛	構造物周辺	
	B \geq 4.0	
	2.5 \leq B<4.0	
	1.0 \leq B<2.5	0.2
土	B<1.0	
	構造物周辺	
	B \geq 4.0	
	2.5 \leq B<4.0	0.3
路床	1.0 \leq B<2.5	0.2
	B<1.0	
	片切	土 26.0
	岩 -	
削	オープンカット	土 2.2
	岩 -	
法面整形(切土)	土	18.0
	岩	
擁	床掘	土 5.9
	岩	
	基面整正	土
	岩	
埋	構造物周辺	0.3
	B \geq 4.0	
	2.5 \leq B<4.0	
	1.0 \leq B<2.5	
工	B<1.0	0.1
	床掘	土 (0.04)
	岩	
	基面整正	土 0.6
工	岩	
	埋戻	構造物周辺 (0.04)
	補強土盛土	4.4
	植生基材吹付	18.0
舗装工	4.00	
埋戻コンクリート		


名称		数量
道盛	構造物周辺	
	B \geq 4.0	
	2.5 \leq B<4.0	0.5
	1.0 \leq B<2.5	0.4
土	B<1.0	
	構造物周辺	
	B \geq 4.0	
	2.5 \leq B<4.0	0.9
路床	1.0 \leq B<2.5	
	B<1.0	
	片切	土 6.1
	岩 -	
削	オープンカット	土
	岩	
法面整形(切土)	土	7.3
	岩	
擁	床掘	土 9.3
	岩	
	基面整正	土
	岩	
埋	構造物周辺	0.3
	B \geq 4.0	
	2.5 \leq B<4.0	
	1.0 \leq B<2.5	
工	B<1.0	0.1
	床掘	土 (0.04)
	岩	
	基面整正	土 0.6
工	岩	
	埋戻	構造物周辺 (0.04)
	補強土盛土	7.0
	植生基材吹付	7.3
舗装工	4.00	
埋戻コンクリート		

当初図面

工事名	R3三好 広城 阿讃三好 三野路床工事(県債)		
路線名等	阿讃三好 地区		
工事箇所	三好市三野町大刀野山		
図面名	横断図(4)		
縮尺	S=1/100	図面番号	8 / 19
会社名			
事業者名	徳島県西部総合県民局		

横断図 (5)

S=1/100

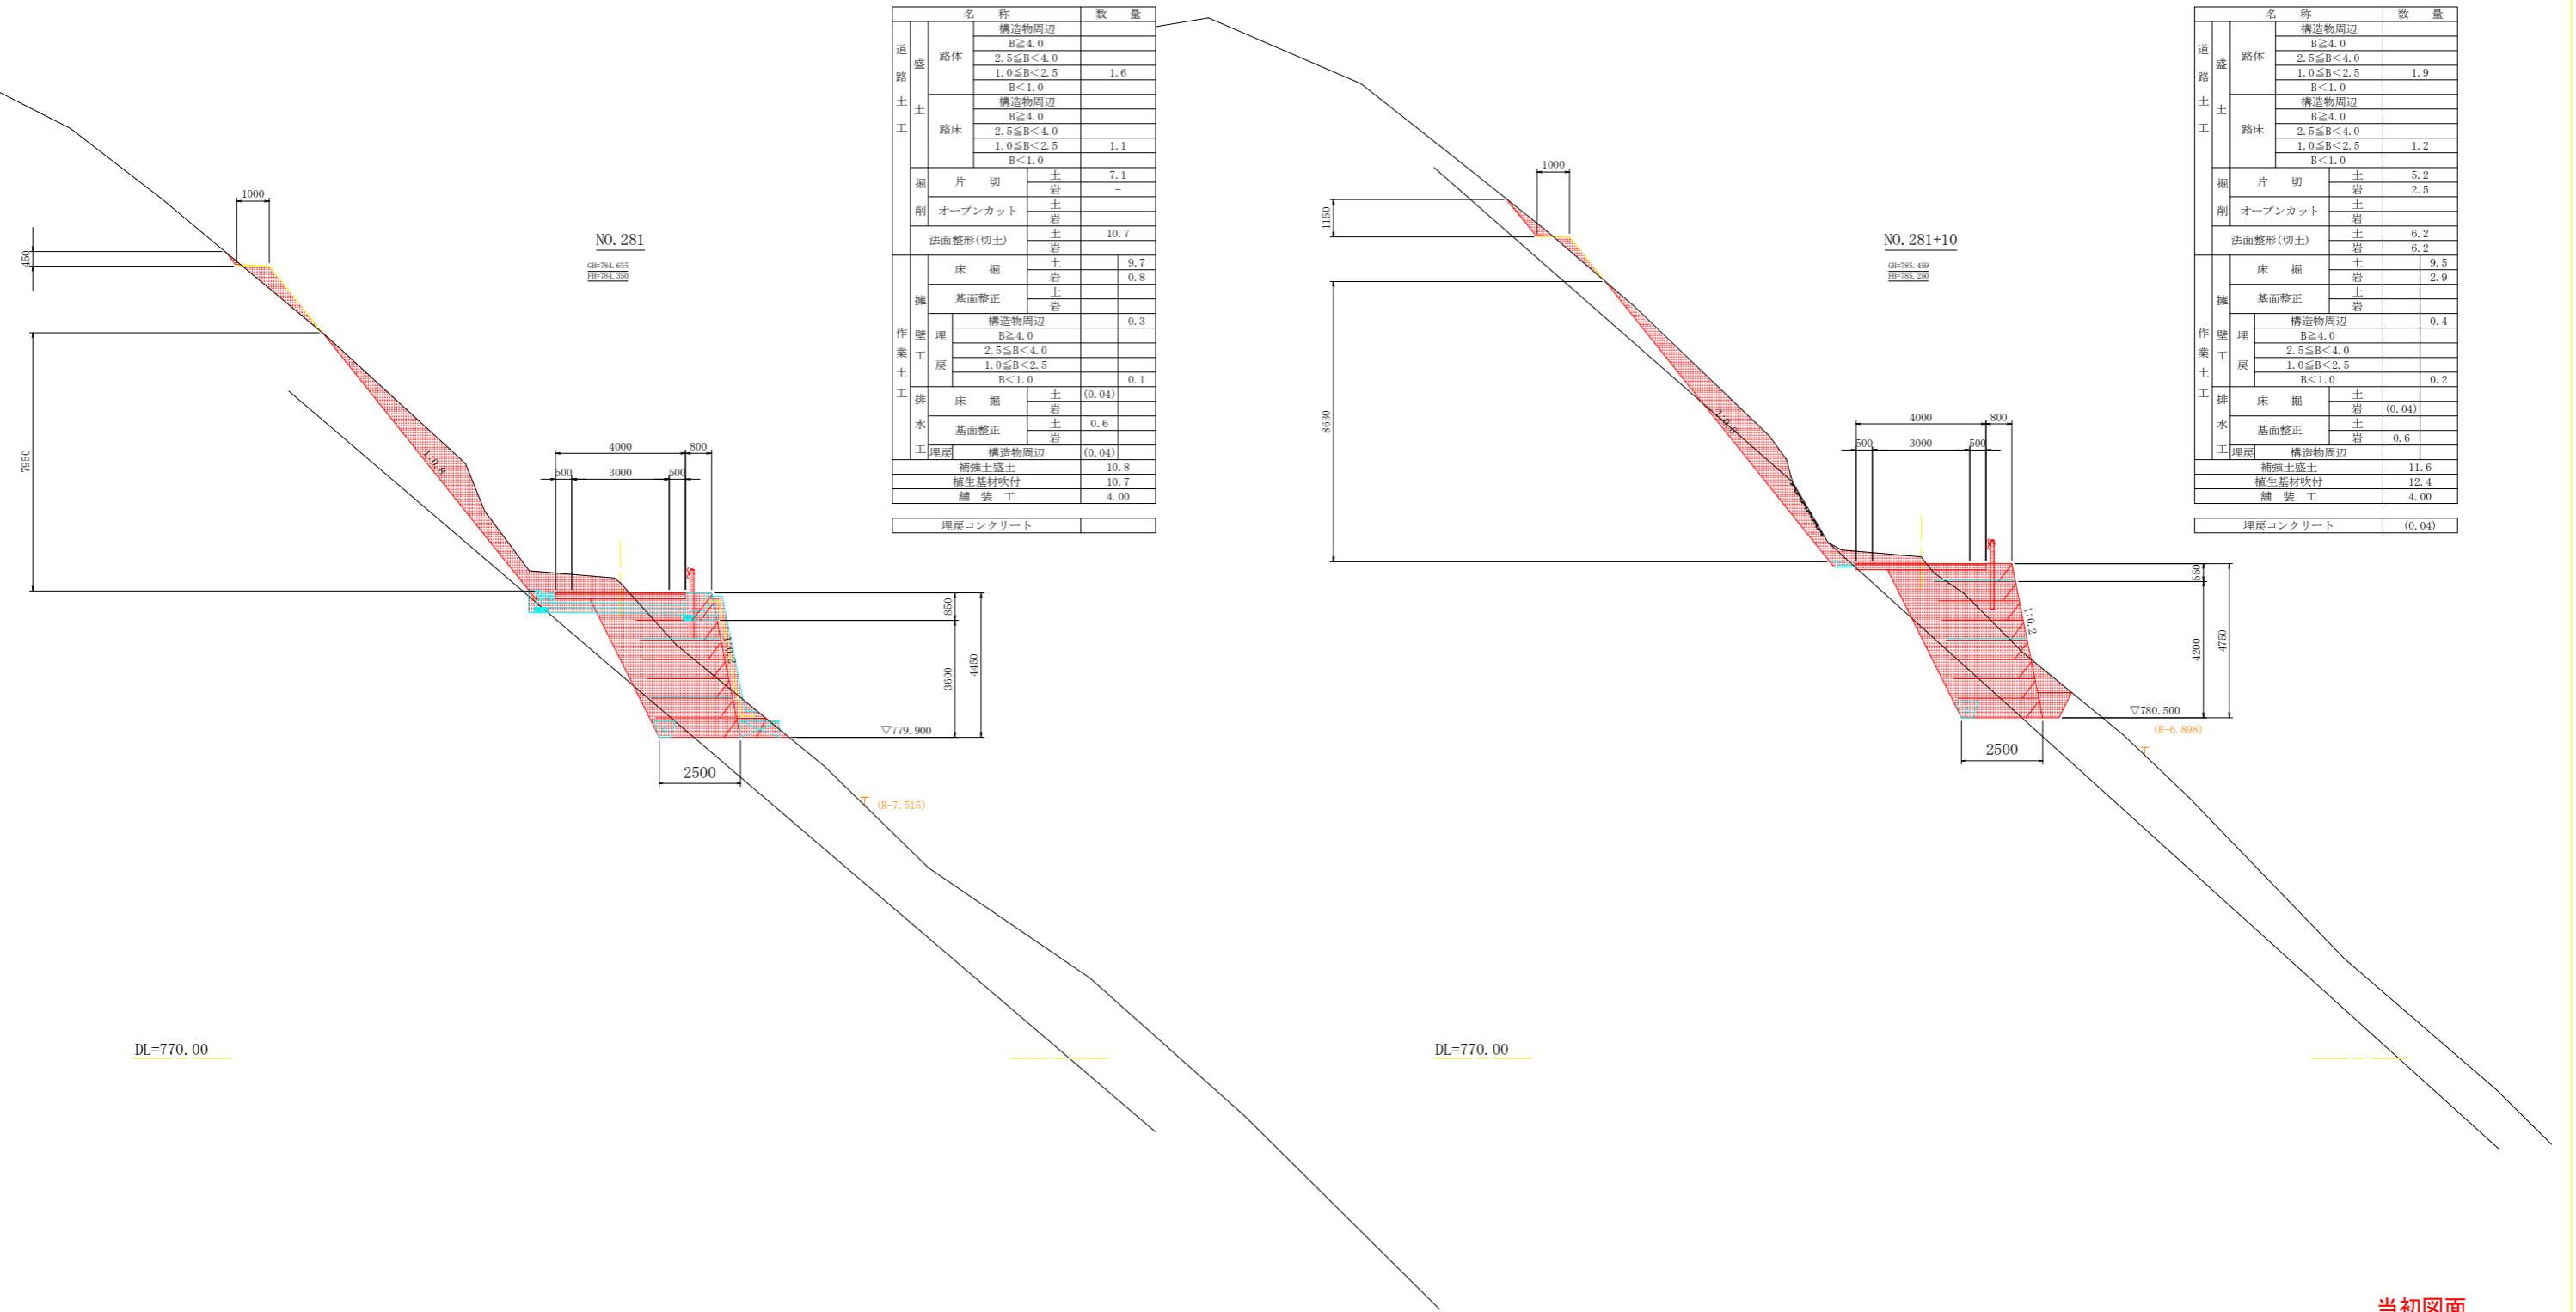

名称		数量
道盛	構造物周辺	
	B \geq 4.0	
	2.5 \leq B<4.0	
	1.0 \leq B<2.5	1.6
路体	B<1.0	
	構造物周辺	
	B \geq 4.0	
	2.5 \leq B<4.0	
路床	1.0 \leq B<2.5	1.1
	B<1.0	
掘削	片切	7.1
	オープンカット	-
擁壁	法面整形(切土)	10.7
作業土	床掘	9.7
	土岩	0.8
	基面整正	
	構造物周辺	0.3
埋戻	B \geq 4.0	
	2.5 \leq B<4.0	
	1.0 \leq B<2.5	
	B<1.0	0.1
排水	床掘	(0.04)
	土岩	
埋戻	基面整正	0.6
	土岩	
埋戻	構造物周辺	(0.04)
補強土盛土		10.8
植生基材吹付		10.7
舗装工		4.00
埋戻コンクリート		


名称		数量
道盛	構造物周辺	
	B \geq 4.0	
	2.5 \leq B<4.0	
	1.0 \leq B<2.5	1.9
路体	B<1.0	
	構造物周辺	
	B \geq 4.0	
	2.5 \leq B<4.0	
路床	1.0 \leq B<2.5	1.2
	B<1.0	
掘削	片切	5.2
	土岩	2.5
擁壁	オープンカット	
	土岩	
擁壁	法面整形(切土)	6.2
	土岩	6.2
作業土	床掘	9.5
	土岩	2.9
	基面整正	
	構造物周辺	0.4
埋戻	B \geq 4.0	
	2.5 \leq B<4.0	
	1.0 \leq B<2.5	
	B<1.0	0.2
排水	床掘	(0.04)
	土岩	
埋戻	基面整正	0.6
	土岩	
埋戻	構造物周辺	(0.04)
補強土盛土		11.6
植生基材吹付		12.4
舗装工		4.00
埋戻コンクリート		(0.04)

当初図面

工事名	R3三好 広城 阿讃三好 三野路床工事(県債)		
路線名等	阿讃三好 地区		
工事箇所	三好市三野町大刀野山		
図面名	横断図(5)		
縮尺	S=1/100	図面番号	9 / 19
会社名			
事業者名	徳島県西部総合県民局		

横断図 (6)

S=1/100

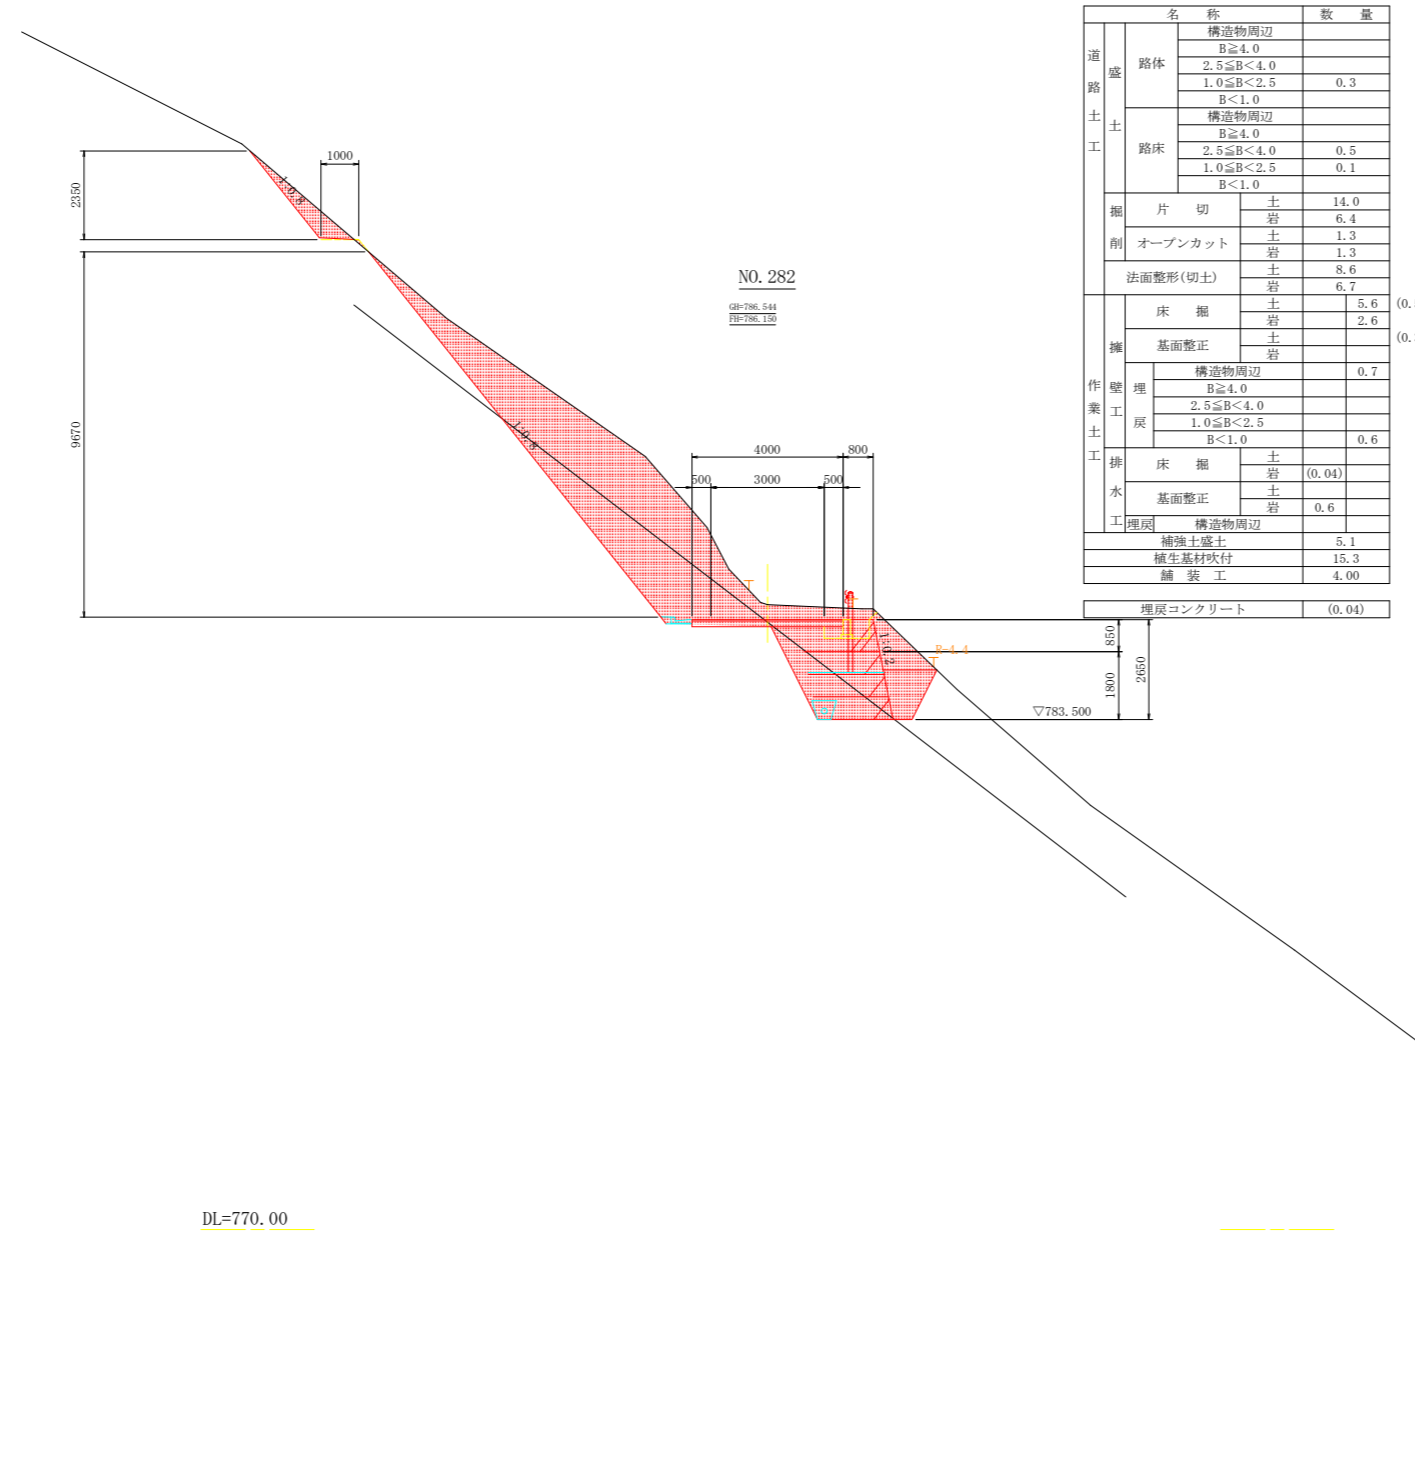


DL=770.00

当初図面


工事名	R3三耕 広域 阿讃三好 三野路床工事(県債)		
路線名等	阿讃三好 地区		
工事箇所	三好市三野町太刀野山		
図面名	横断図(6)		
縮尺	S=1/100	図面番号	10 / 19
会社名			
事業者名	徳島県西部総合県民局		

横断図 (7)

S=1/100

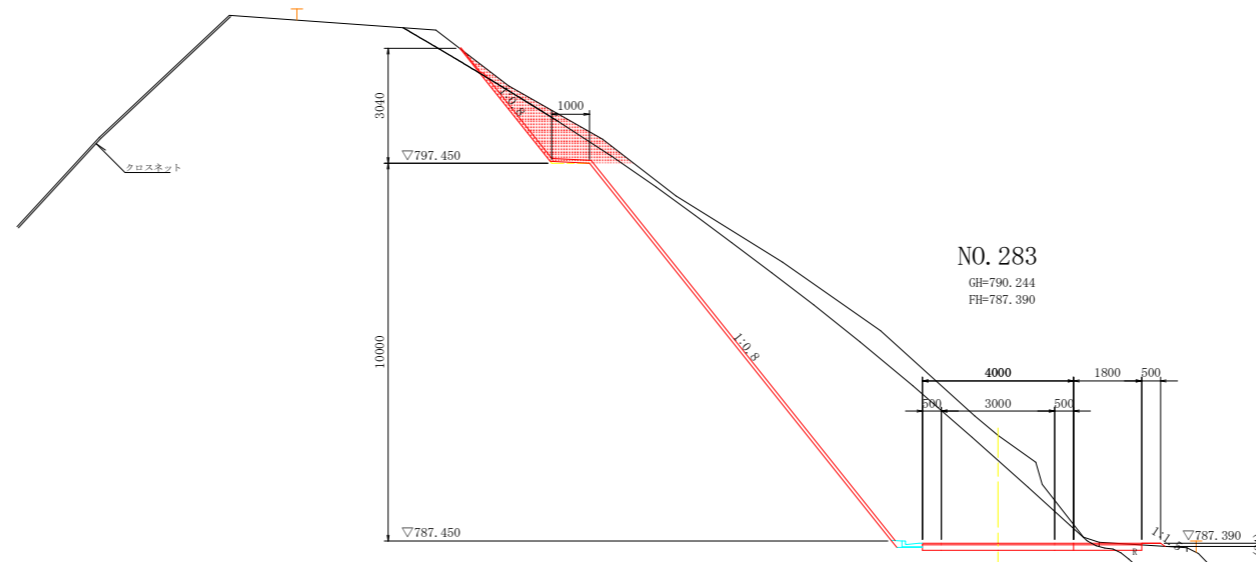

名称		数量	
道 路 盛 土 工	路体	構造物周辺	
		B \geq 4.0	
		2.5 \leq B<4.0	
		1.0 \leq B<2.5	
	路床	B<1.0	0.04
		構造物周辺	
		B \geq 4.0	
		2.5 \leq B<4.0	
		1.0 \leq B<2.5	
		B<1.0	
削 削	片切	土 0.9	5.3
		岩 2.8	21.7
	オープンカット	土 1.3	
		岩 14.9	
法面整形(切土)	土	0.84	15.78
	岩	2.97	
作 業 土 工	擁 壁	法面整形(盛土)	土 0.15
		床掘	土 岩
	埋 戻	基面整正	土 岩
		構造物周辺	
		B \geq 4.0	
		2.5 \leq B<4.0	
	排 水 工	1.0 \leq B<2.5	
		B<1.0	
	埋戻	床掘	土 岩 0.04
		基面整正	土 岩 0.6
補強土盛土			
舗装工			5.80
埋戻コンクリート			0.04

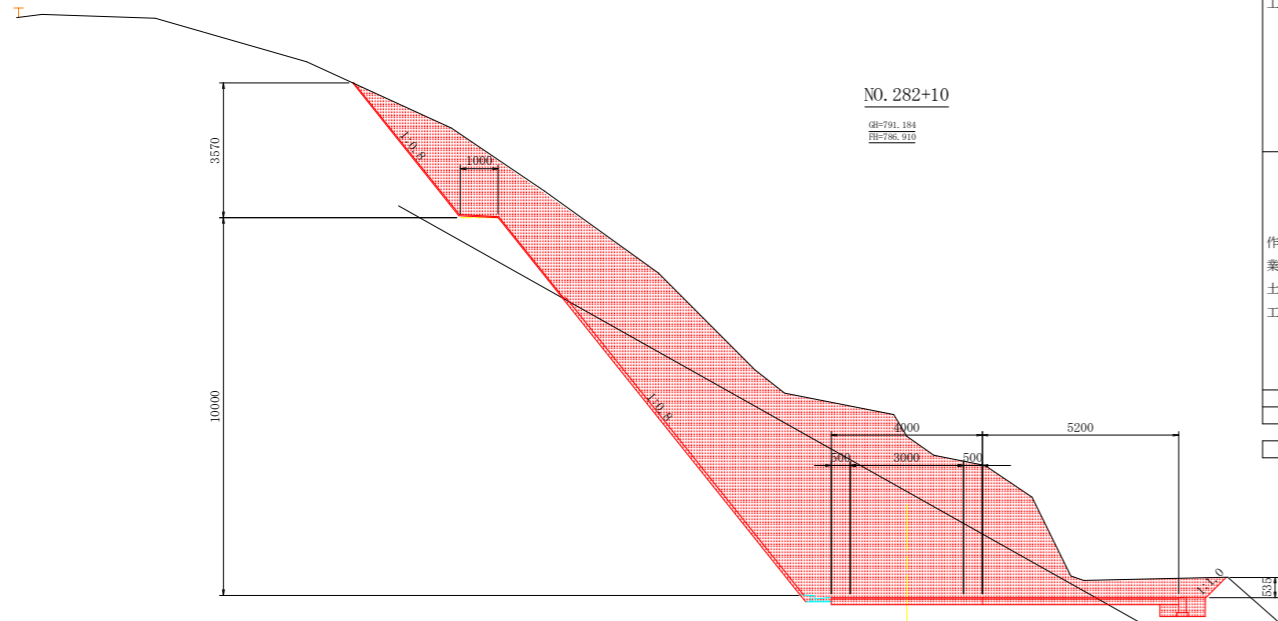

名称		数量	
道 路 盛 土 工	路体	構造物周辺	
		B \geq 4.0	
		2.5 \leq B<4.0	
		1.0 \leq B<2.5	
	路床	B<1.0	0.2
		構造物周辺	
		B \geq 4.0	
		2.5 \leq B<4.0	
		1.0 \leq B<2.5	
		B<1.0	
削 削	片切	土 18.8	
		岩 3.8	
	オープンカット	土 13.0	
		岩 28.5	
法面整形(切土)	土	7.22	0.76
	岩	10.07	
作 業 土 工	擁 壁	床掘	土 岩 0.5
		基面整正	土 岩 0.3
	埋 戻	構造物周辺	
		B \geq 4.0	0.2
		2.5 \leq B<4.0	
		1.0 \leq B<2.5	
	排 水 工	B<1.0	
		床掘	土 岩 (0.04)
	埋戻	基面整正	土 岩 0.6
		構造物周辺	
補強土盛土			
舗装工			9.20
埋戻コンクリート			(0.04)

DL=780.000

DL=780.000

当初図面


工事名	R3三好 広城 阿讃三好 三野路床工事(県債)		
路線名等	阿讃三好 地区		
工事箇所	三好市三野町太刀野山		
図面名	横断図(7)		
縮尺	S=1/100	図面番号	11 / 19
会社名			
事業者名	徳島県西部総合県民局		

補強土壁工計画図 (1)

(NO. 275+15.000 ~ NO. 278+13.070) S=1/100

平面図


S=1/100

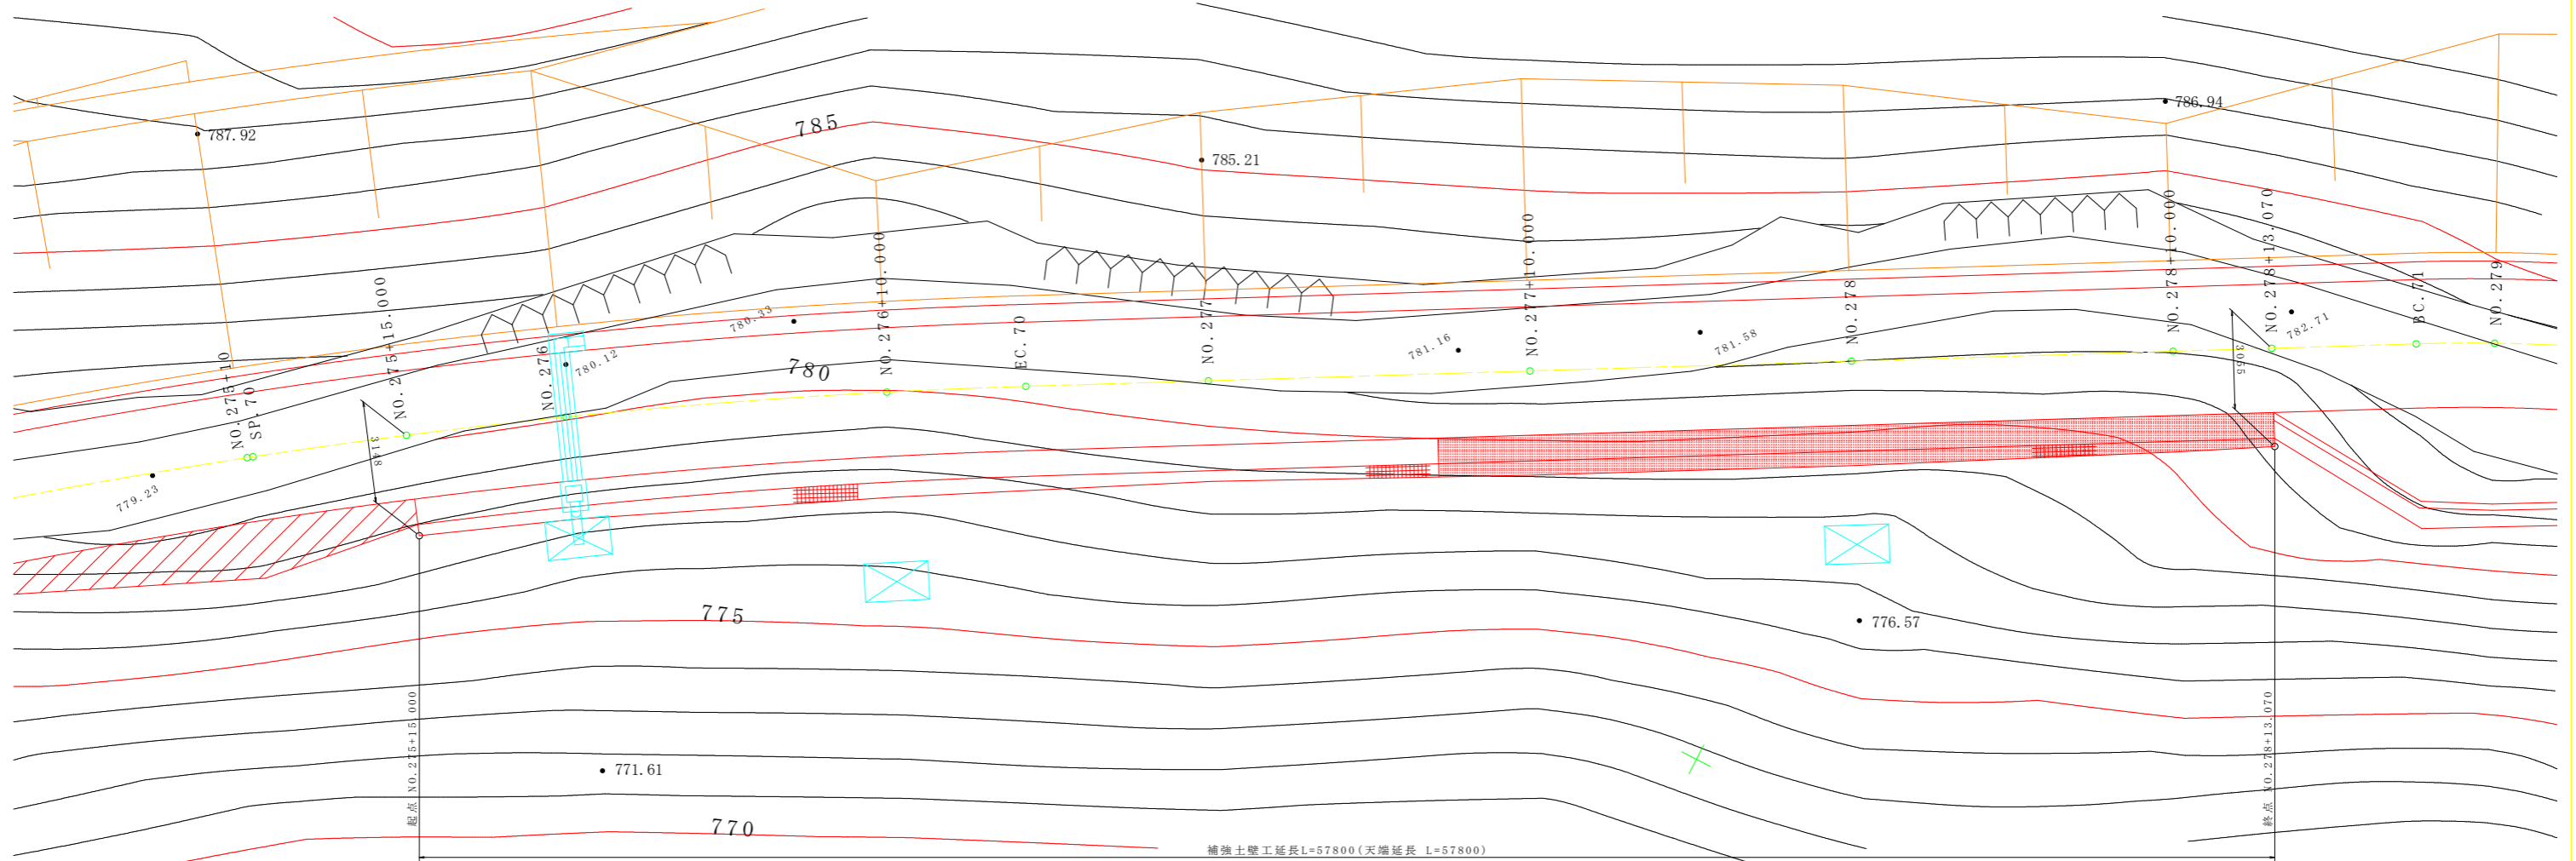

補強土壁工延長L=57800(天端延長 L=57800)


断面図

S=1/100

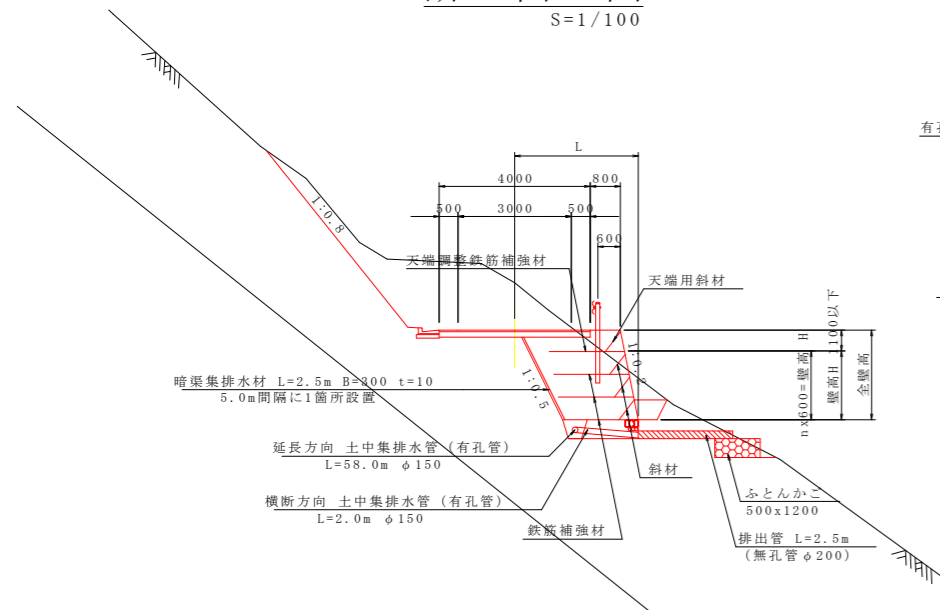


土中集排水管

S=1/20

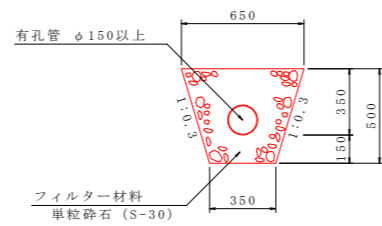

壁背面の植生客土

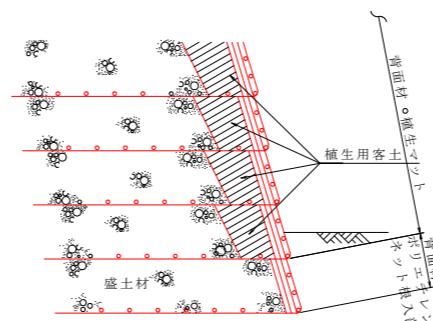

盛土材がレキ質土等で、植生に支障のある場合は、上図の様に、壁の背面を植生用客土により盛土する。

設計条件	
盛土材の単位体積重量	$\gamma = 19 \text{ kN/m}^3$
盛土材の粘着力	$c = 0 \text{ kN/m}^2$
盛土材の内部摩擦角	$\phi = 30^\circ$
活荷重	$qL = 10 \text{ kN/m}^2$
雪荷重	考慮しない
設計水平震度	考慮しない
擬似擁壁の外的安定	単位 常時
地盤反力	kN/m^2 $QI=63.200$
支持力の安全率	$Fs \geq 2.0$
必要な極限支持力	kN/m^2 $qu=126.400$

特記事項	
<ul style="list-style-type: none"> 盛土材は以下に示す土質材料もしくは岩石質材料を使用すること。 (土質材料) : 細粒分の含有量が 25% 以下のもの。 (岩石質材料) : 最大粒径が 300mm 以下の硬岩すり、もしくはスレーキング率 30% 以下の軟岩すりで、細粒分の含有量が 25% 以下のもの。 施工時に補強土壁背後の掘削面に湧水が確認された場合は、設計図に示された排水工とは別に排水対策を施すこと。 基礎地盤の極限支持力が、上記の必要な極限支持力以上であることを確認すること。 	

施工管理基準値	
項目(標度)	
盛土材の締固め度(盛土材 500 ² に1回)	<ul style="list-style-type: none"> JIS A 1210のA,B法による 最大乾燥密度の90%以上又は、C,D,E法による85%以上とする。 細粒分含有量が多い場合(20%以上)で上記締固め度が得られない場合は、空気間隙率を13%以下とする。 岩石質盛土材の場合は、工法規定方式で管理するものとする。
完成後の壁面勾配	<ul style="list-style-type: none"> $\pm 0.05 \pm H$ および 30cm 以内。 ここで $\pm H$ は壁高。

当初図面


工事名	R3三井 広城 阿讃三好 三野路床工事(県債)		
路線名等	阿讃三好 地区		
工事箇所	三好市三野町大刀野山		
図面名	補強土壁工計画図 (1)		
縮尺	S=1/100	図面番号	12 / 19
会社名			
事業者名	徳島県西部総合県民局		

補強土壁工計画図 (2)

(NO. 279+16.500 ~ NO. 282+0.229) S=1/100


平面図

S=1/100

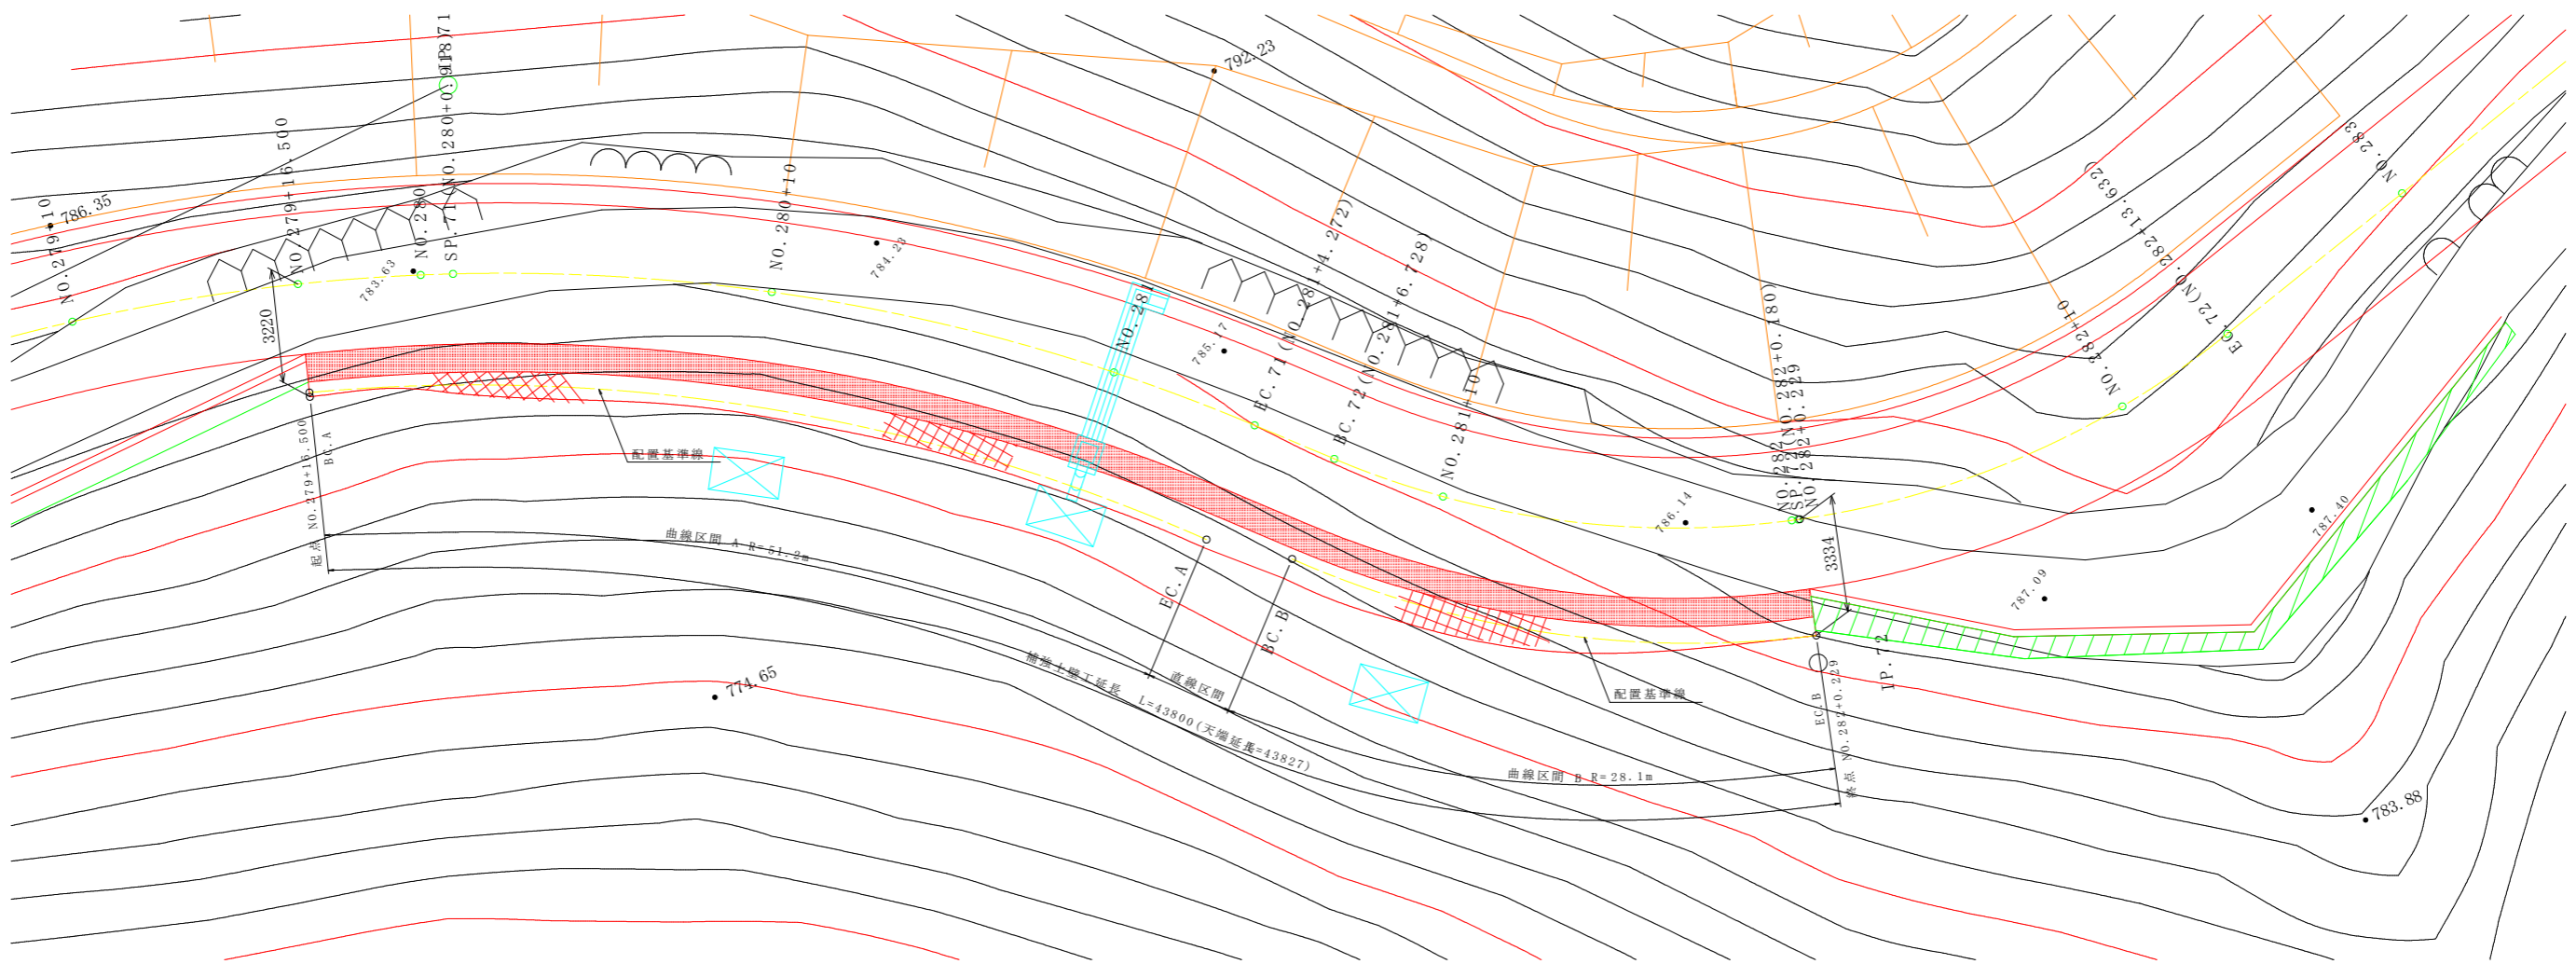


断面図

S=1/100

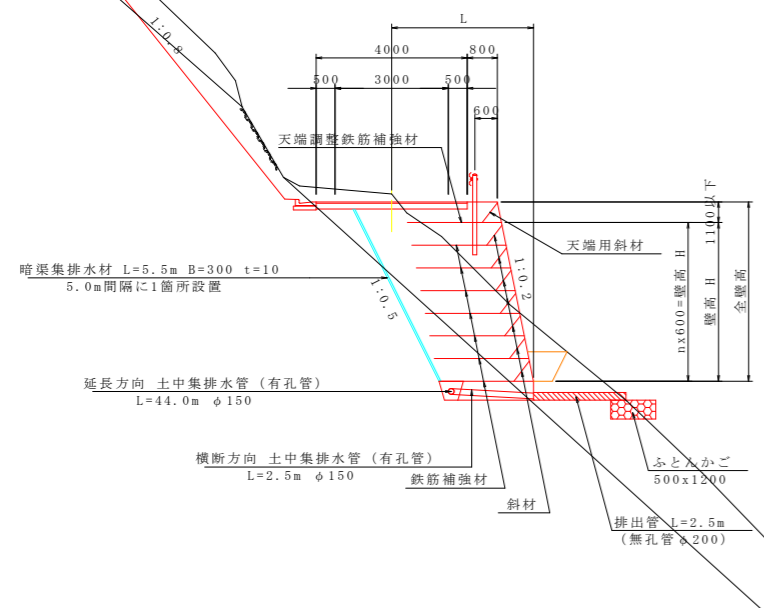


土中集排水管

S=1/20

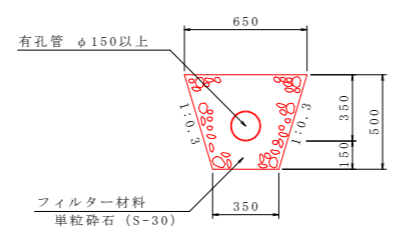

壁背面の植生客土

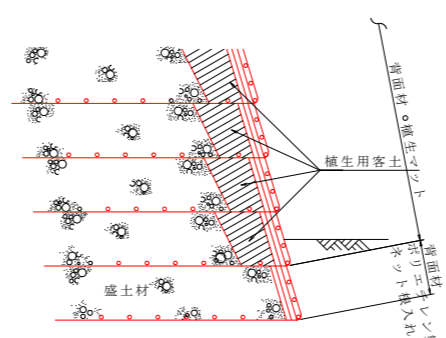

盛土材がレキ質土等で、植生に支障のある場合は、上図の様に、壁の背面を植生用客土により盛土する事。

設計条件	
盛土材の単位体積重量	$\gamma = 19 \text{ kN/m}^3$
盛土材の粘着力	$c = 0 \text{ kN/m}^2$
盛土材の内部摩擦角	$\phi = 30^\circ$
活荷重	$qL = 10 \text{ kN/m}^2$
雪荷重	考慮しない
設計水平震度	考慮しない
擬似擁壁の外的安定	単位 常時
地盤反力	$Q1 = 105.000 \text{ kN/m}^2$
支持力の安全率	$Fs \geq 2.0$
必要な極限支持力	$qu = 210.000 \text{ kN/m}^2$

特記事項	
<ul style="list-style-type: none"> 盛土材は以下に示す土質材料もしくは岩石質材料を使用すること。 (土質材料) : 細粒分の含有量が 5% 以下のもの。 (岩石質材料) : 最大粒径が300mm以下の硬質土質、もしくはスレーキング率30%以下の軟弱土質で、細粒分の含有量が 25% 以下のもの。 施工時に補強土壁背後の掘削面に排水が確認された場合は、設計図に示された排水工とは別に排水対策を施すこと。 基礎地盤の極限支持力が、上記の必要な極限支持力以上であることを確認すること。 	


施工管理基準値	
項目 (頻度)	<ul style="list-style-type: none"> JIS A 1210のA,B法による 最大乾燥密度の90%以上又は、C,D,E法による85%以上とする。 細粒分含有量が多い場合 (20%以上) で 上記締固め度が得られない場合は、空気間隙率を13%以下とする。 岩石質盛土材の場合は、工法規定方式で管理するものとする。
完成後の壁面勾配	<ul style="list-style-type: none"> $\pm 0.05 \pm H$ および 30 cm 以内。 ここで H は壁高。

当初図面	
工事名	R3三井 広域 阿讃三好 三野路床工事(県債)
路線名等	阿讃三好 地区
工事箇所	三好市三野町大刀野山
図面名	補強土壁工計画図 (2)
縮尺	S=1/100 図面番号 13 / 19
会社名	
事業者名	徳島県西部総合県民局

補強土壁工展開図 (1)

S=1/100

(NO. 275+15.000 ~ NO. 278+13.070)

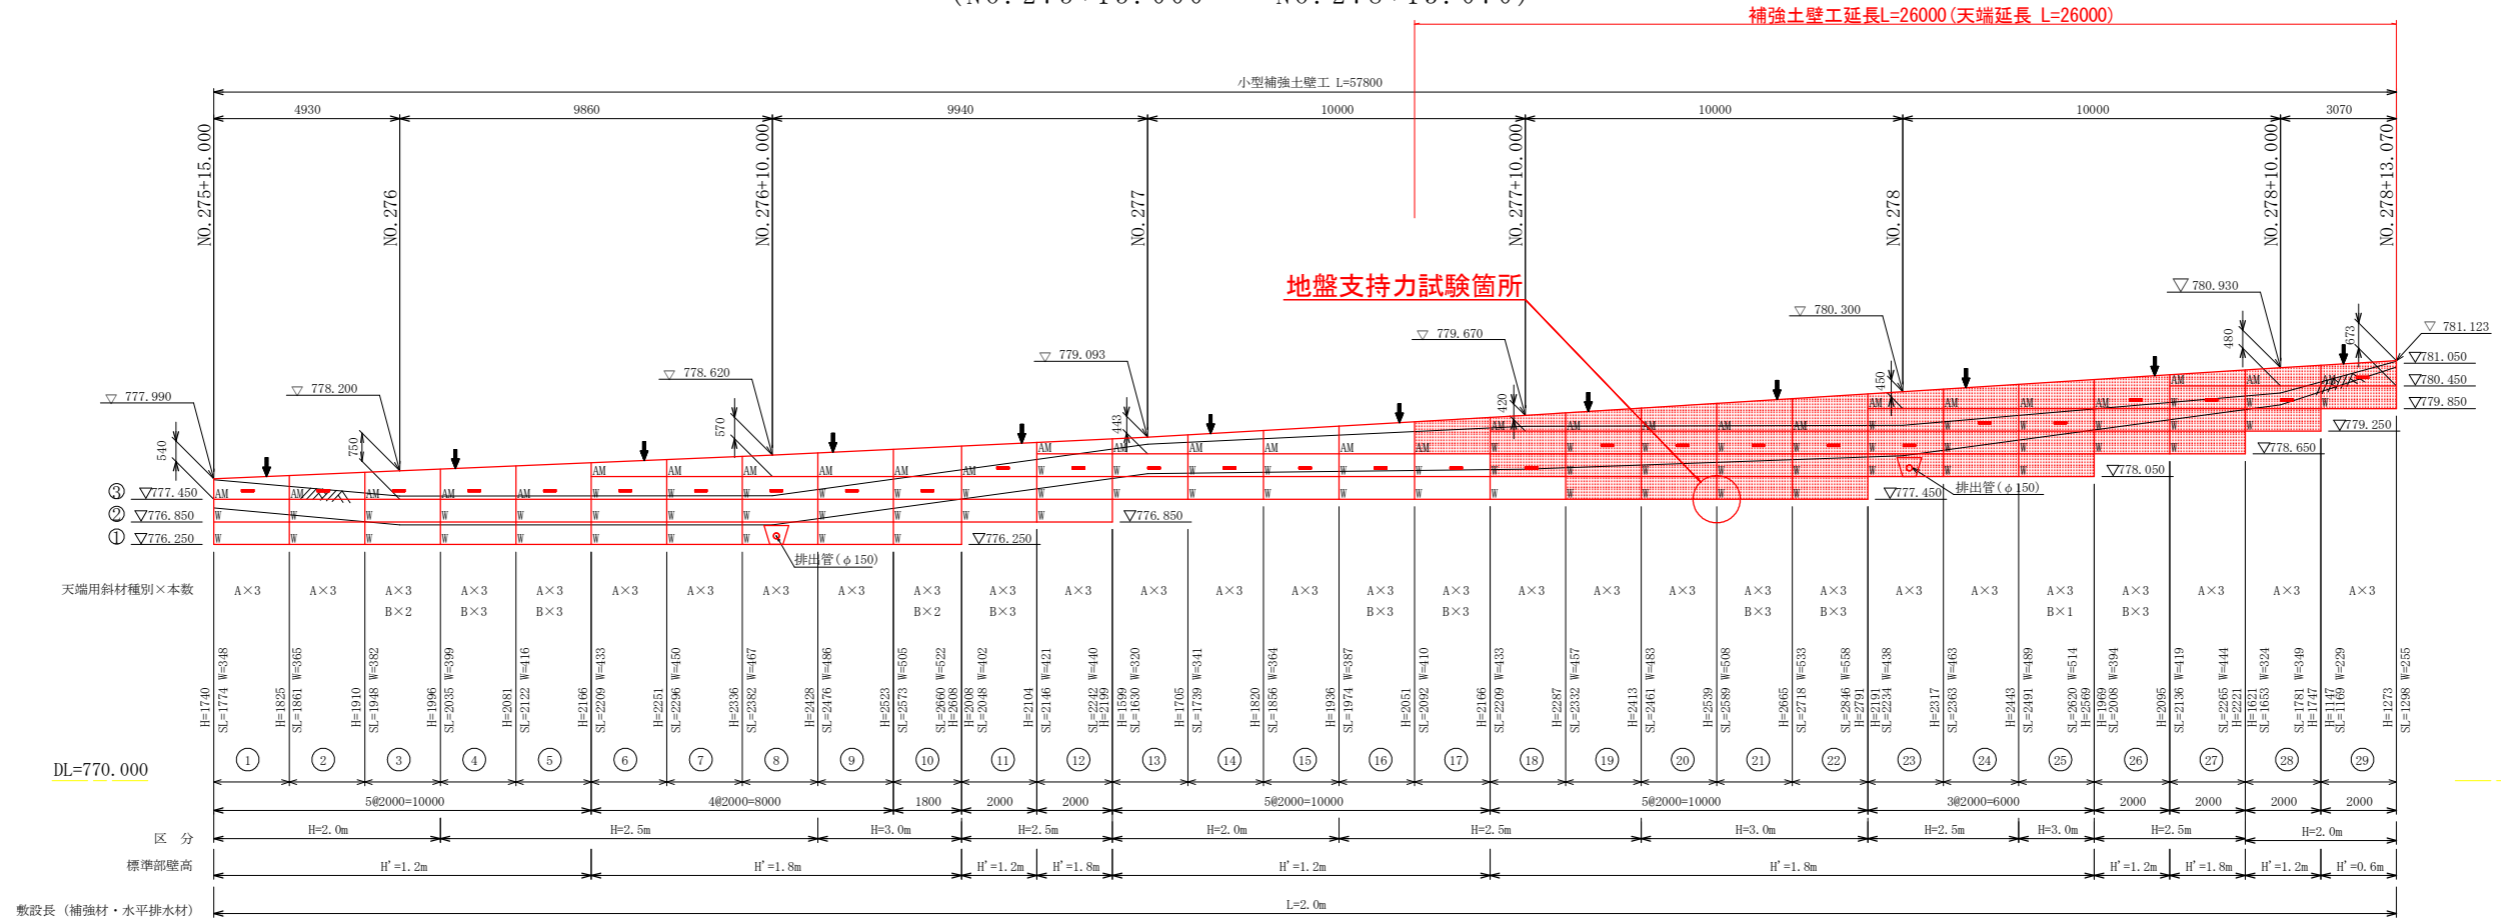


DL=770.000

敷設長 (補強材・水平排水材)

設計定数	
単位体積重量 (γ)	19.0 KN/m ³
せん断抵抗角 (φ)	30°
粘着力 (c)	0 KN/m ²
支持地盤の許容支持力 (常時)	58 KN/m ²
支持地盤の許容支持力 (地震時)	53 KN/m ²
載荷重 (q)	10.0 KN/m ²


天端用斜材配置図

S=1:50

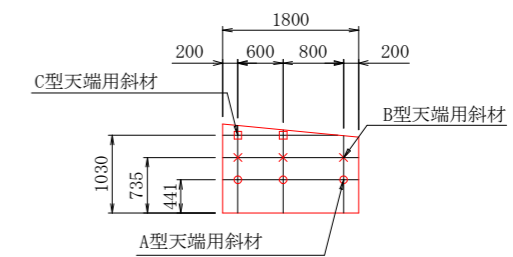


排水工詳細図

S=1:100

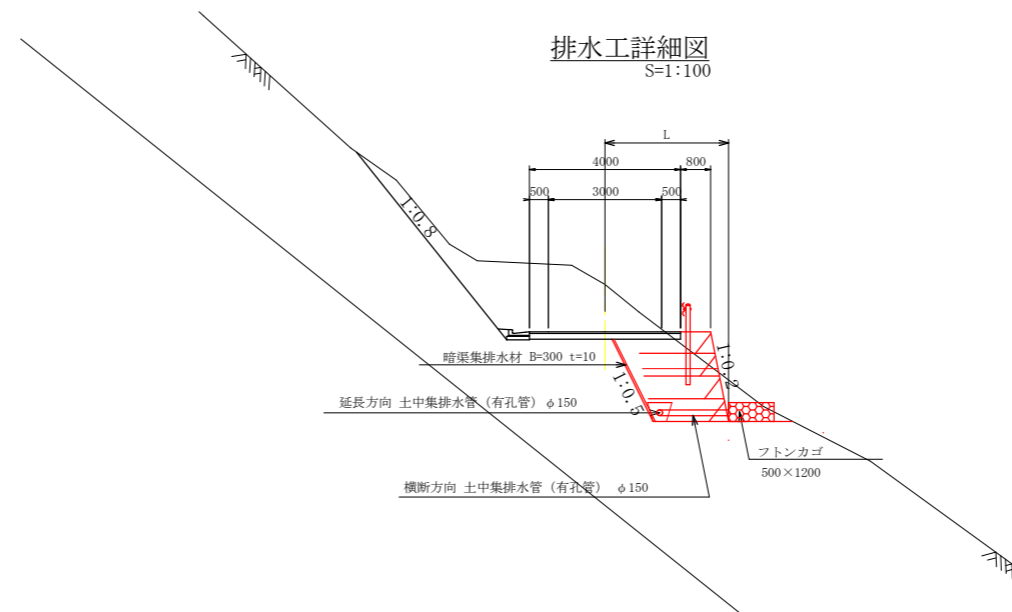

土中集排水管

S=1:20

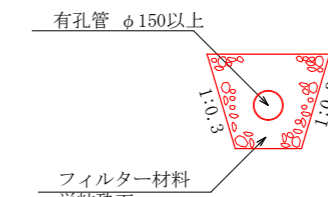



当初図面

工事名	R3三好 広城 阿讃三好 三野路床工事(県債)		
路線名等	阿讃三好 地区		
工事箇所	三好市三野町大刀野山		
図面名	補強土壁工展開図 (1)		
縮尺	S=1/100	図面番号	14 / 19
会社名			
事業者名	徳島県西部総合県民局		


補強土壁工展開図 (2)

S=1/100


(NO. 279+16.500 ~ NO. 282+0.229)

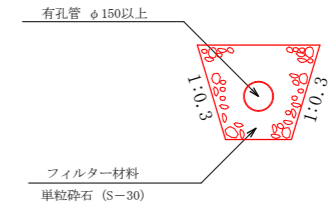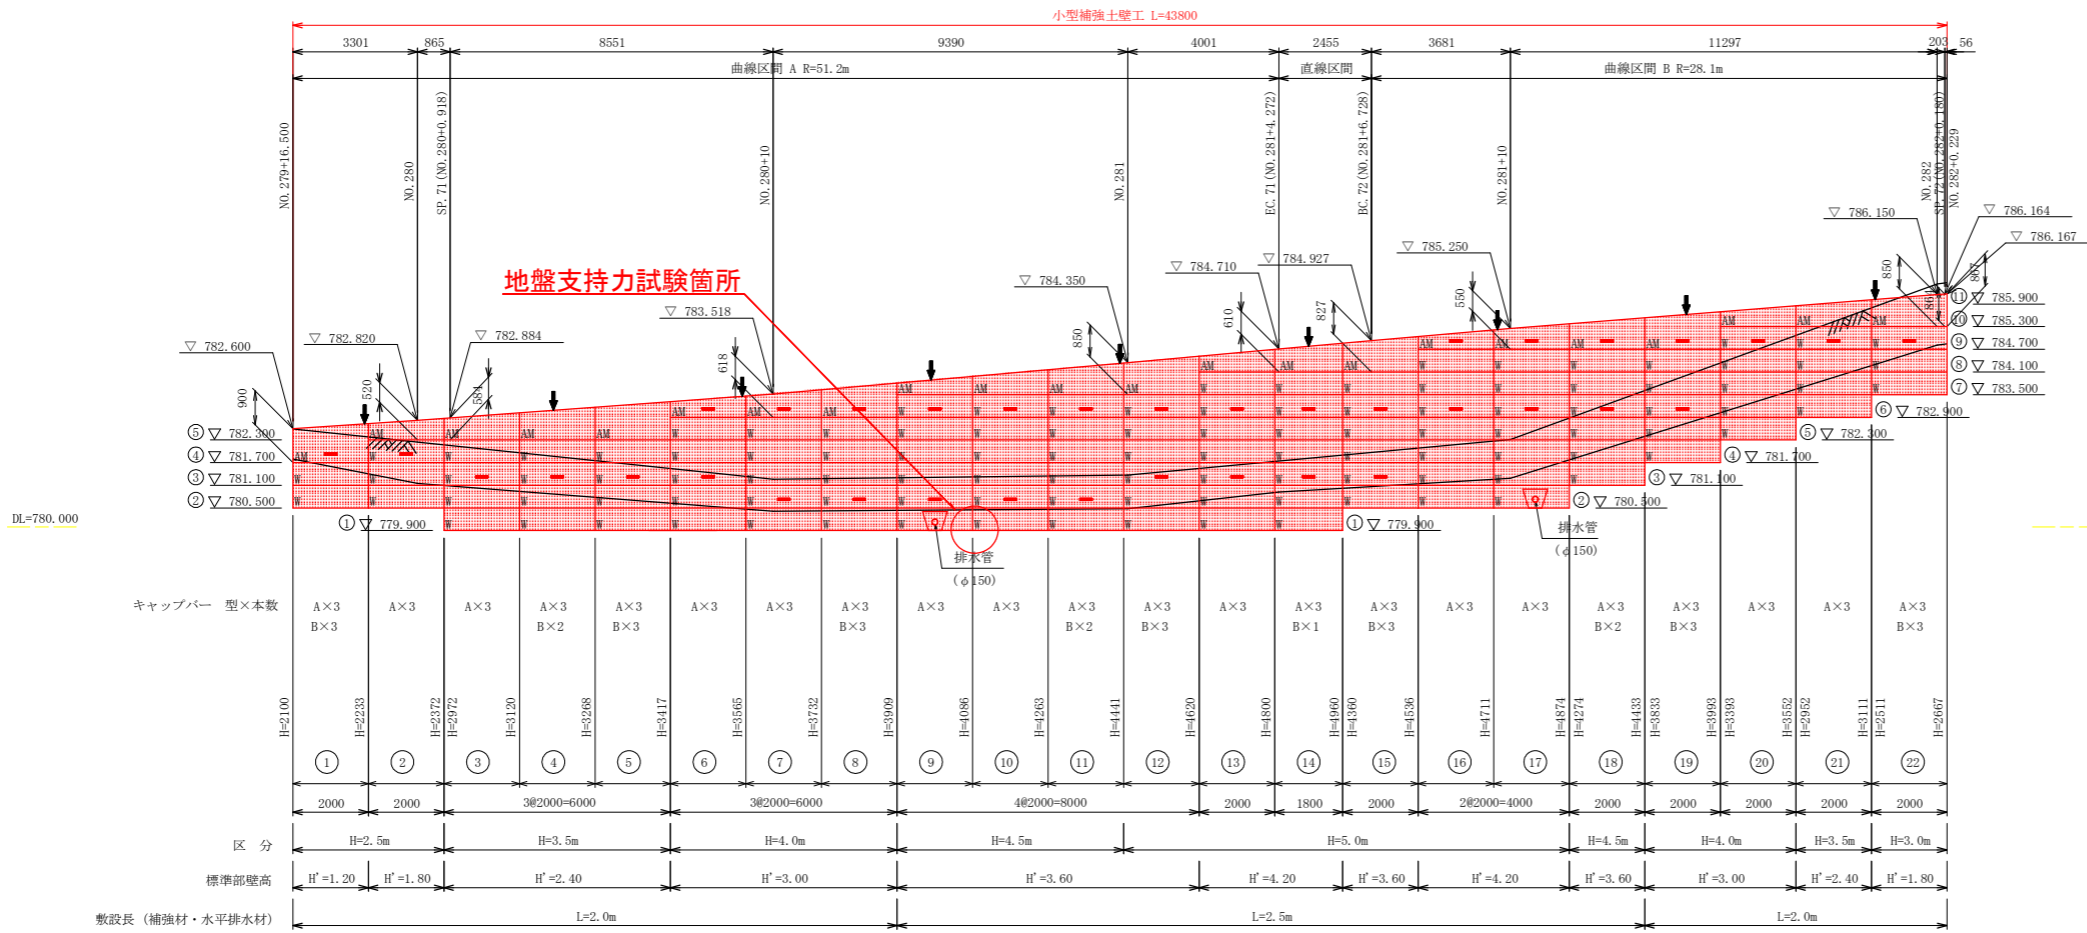

キャップバー配置図 S=1:50

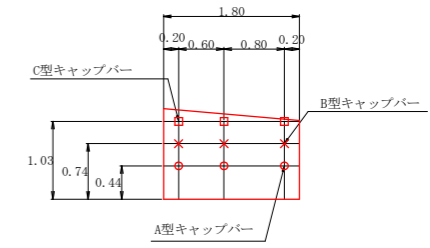

標準断面図 S=1:100

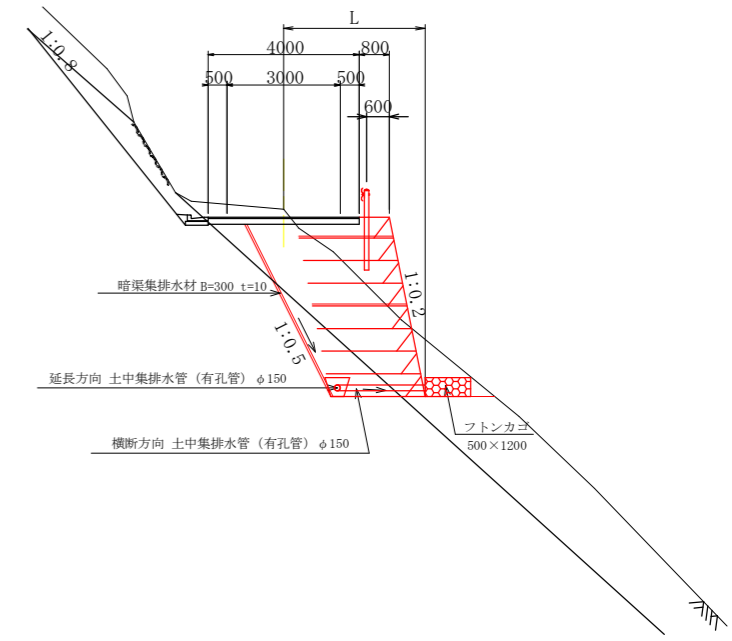

設計定数	
単位体積重量 (γ)	19.0 KN/m ³
せん断抵抗角 (φ)	30°
粘着力 (c)	0 KN/m ²
支持地盤の許容支持力 (常時)	96 KN/m ²
支持地盤の許容支持力 (地震時)	89 KN/m ²
載荷重 (q)	10.0 KN/m ²

材料集計表			
種別	区分	数量	単位
壁面積	H ≤ 2.0m	0.00	m ²
	2.0m < H ≤ 2.5m	8.94	m ²
	2.5m < H ≤ 3.0m	5.18	m ²
	3.0m < H ≤ 3.5m	25.23	m ²
	3.5m < H ≤ 4.0m	36.70	m ²
	4.0m < H ≤ 4.5m	33.76	m ²
	4.5m < H ≤ 5.0m	55.00	m ²
合計		168.11	m ²

小型補強土壁工 部材集計表				
種別	種類	数量	単位	備考
壁面材	壁面調整材 (L=2.0m)	12	ユニット	AM
	壁面調整材 (L=2.5m)	10	ユニット	AM
	壁面材 (L=2.0m)	49	ユニット	W
	壁面材 (L=2.5m)	64	ユニット	W
	合計	135	ユニット	
水平排水材	B=300mm, t=10mm	82	m	-
壁面組立工 (斜壁)		168.11	m ²	斜度1.02
天端組立工		43.80	m	
水平排水材設置		82.00	m	

IP. 71 区間遊間表			天端R=51.2m
設置高	遊間距離	備考	
標準部壁高 H'=0.0	223	AM	
H'=0.6	219	WM 1段目	
H'=1.2	214	WM 2段目	
H'=1.8	209	WM 3段目	
H'=2.4	205	WM 4段目	
H'=3.0	200	WM 5段目	
H'=3.6	195	WM 6段目	
H'=4.2	191	WM 7段目	

IP. 72 区間遊間表			天端R=28.1m
設置高	遊間距離	備考	
標準部壁高 H'=0.0	174	AM	
H'=0.6	183	WM 1段目	
H'=1.2	191	WM 2段目	
H'=1.8	200	WM 3段目	
H'=2.4	209	WM 4段目	
H'=3.0	217	WM 5段目	
H'=3.6	226	WM 6段目	
H'=4.2	234	WM 7段目	
H'=4.8	243	WM 8段目	

暗渠排水工 部材集計表			
種別	種類	数量	単位
暗渠排水材	B=300mm, t=10mm	49.5	m
土中集排水管	有孔管 φ150	49.0	m
フィルター材	S-30	11.27	m ³
吸出防止材	t=3mm w=2.0m	105.47	m ²
排出管	無孔管 φ200	5.0	m
フトンカゴ	500 * 1200	2	個


当初図面

工事名	R3三耕 広域 阿讃三好 三野路床工事(県債)		
路線名等	阿讃三好 地区		
工事箇所	三好市三野町太刀野山		
図面名	補強土壁工展開図 (2)		
縮尺	S=1/100	図面番号	15 / 19
会社名			
事業者名	徳島県西部総合県民局		


展開図(1)

S=1/100

【右側：擁壁展開図】

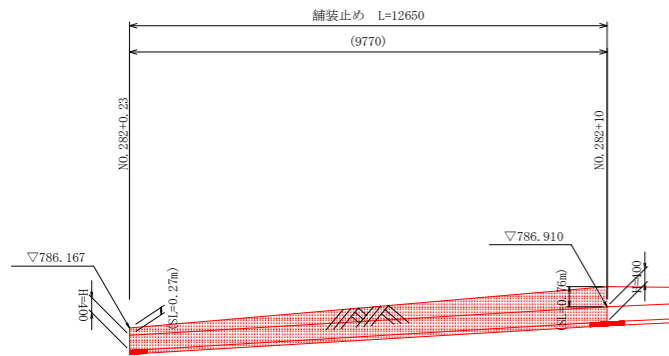


DL=780.000

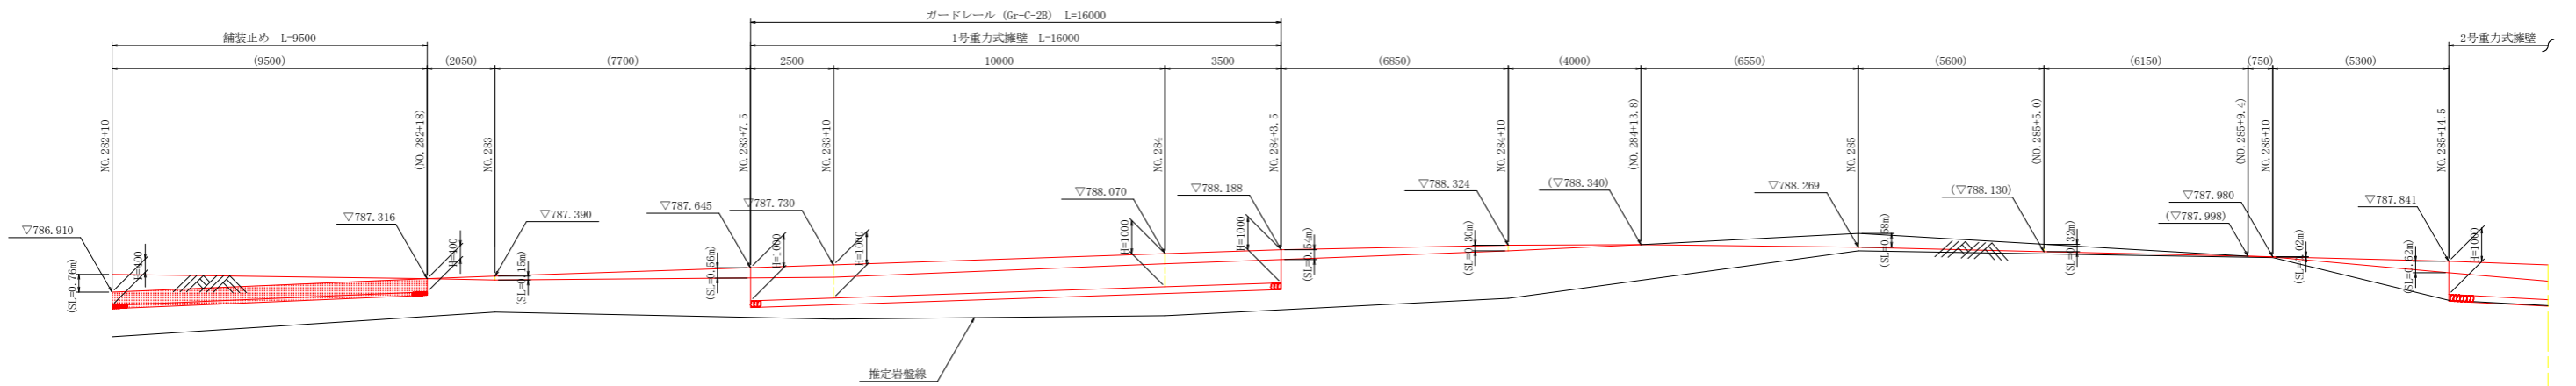

DL=780.000

※ () は、現道路側の切盛部斜長の参考値を示す。

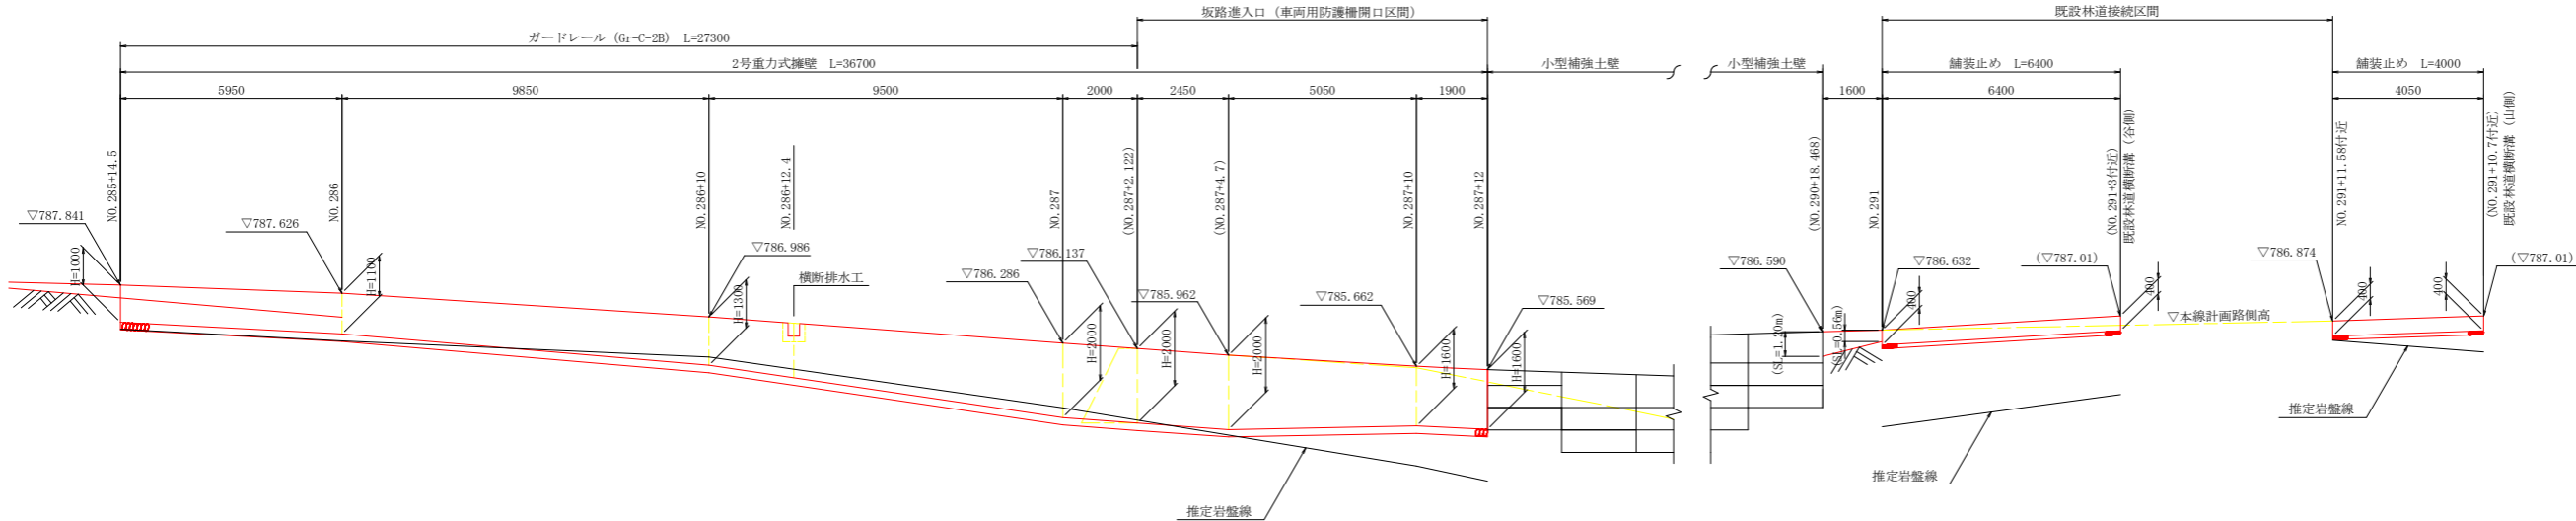

DL=780.000

※ () は、現道路側の切盛部斜長の参考値を示す。


当初図面


工事名	R3三好 広域 阿讃三好 三野路床工事(県債)		
路線名等	阿讃三好 地区		
工事箇所	三好市三野町太刀野山		
図面名	展開図(1)		
縮尺	S=1/100	図面番号	16 / 19
会社名			
事業者名	徳島県西部総合県民局		


展開図(2)

S=1/100

【左側：法面展開図】

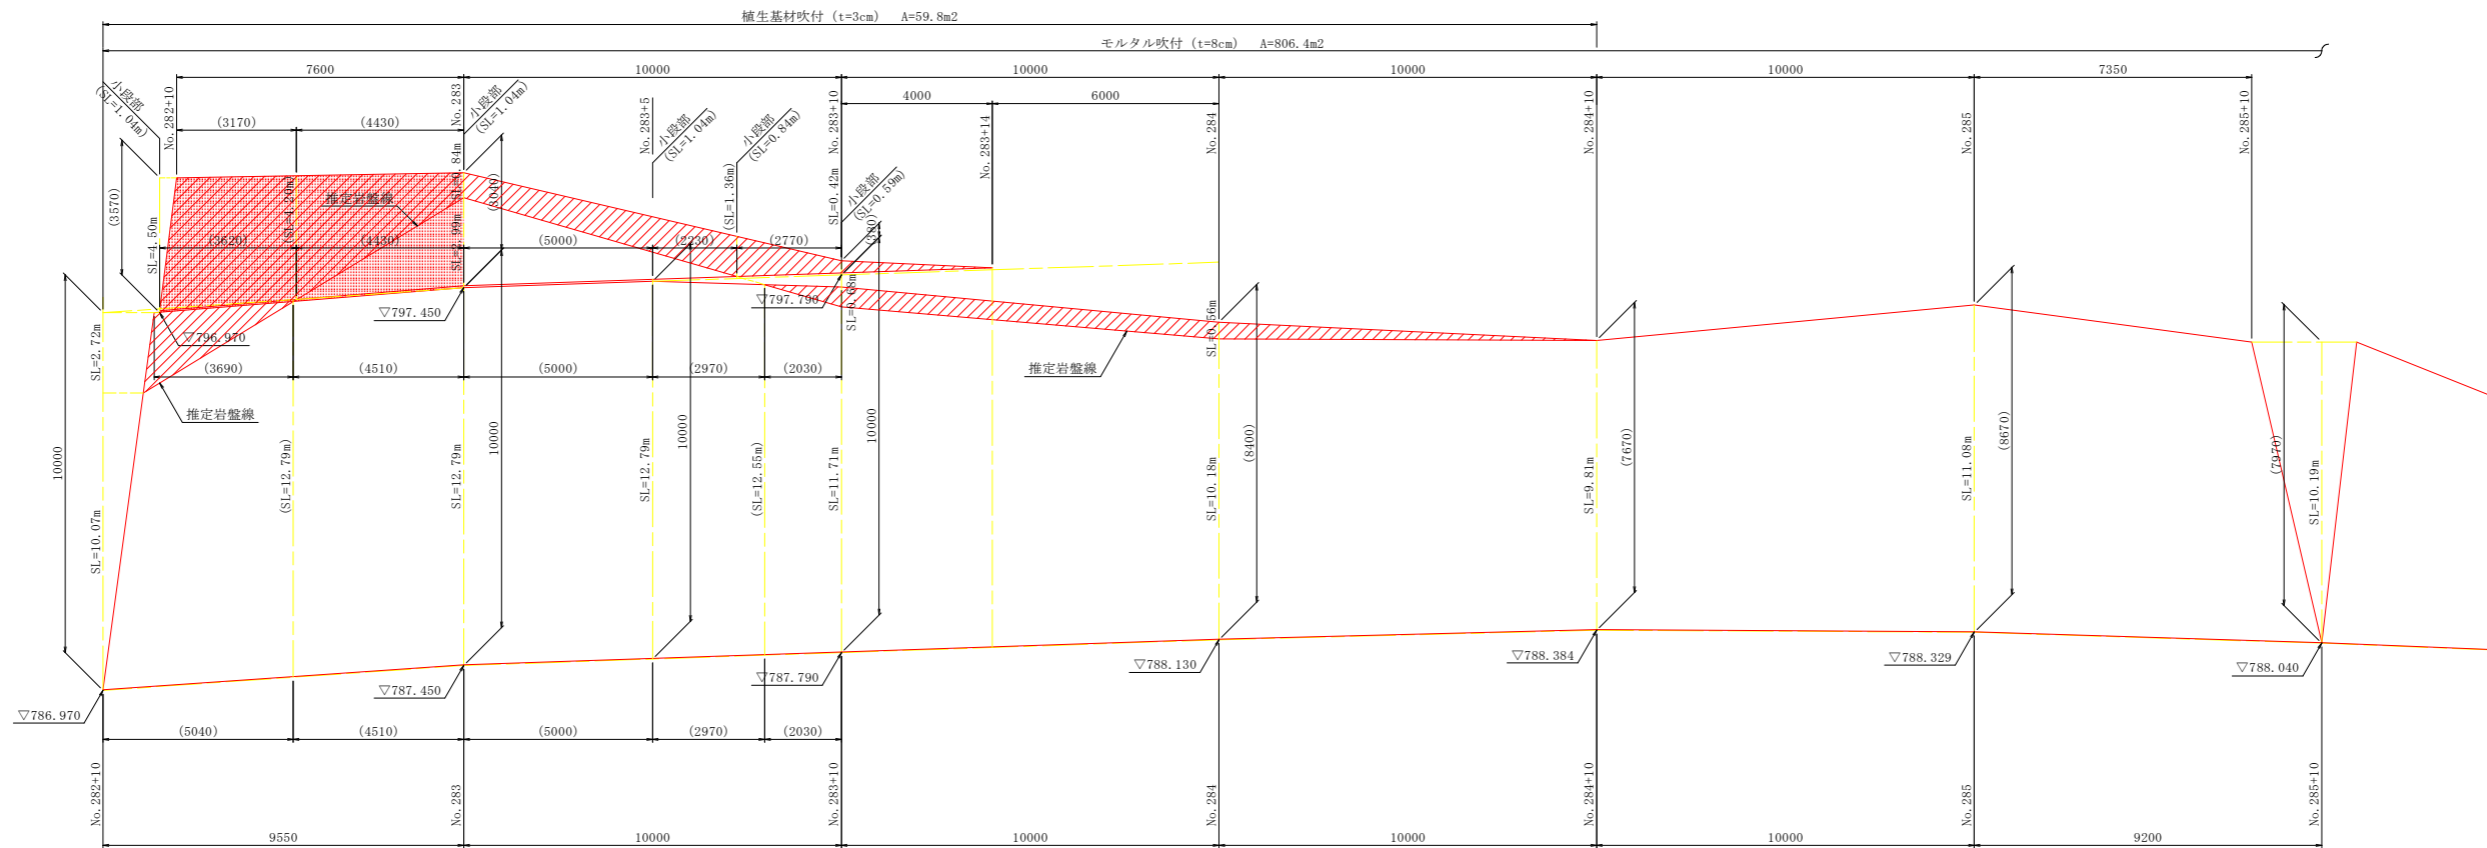

 は、植生基材吹付部を示す。

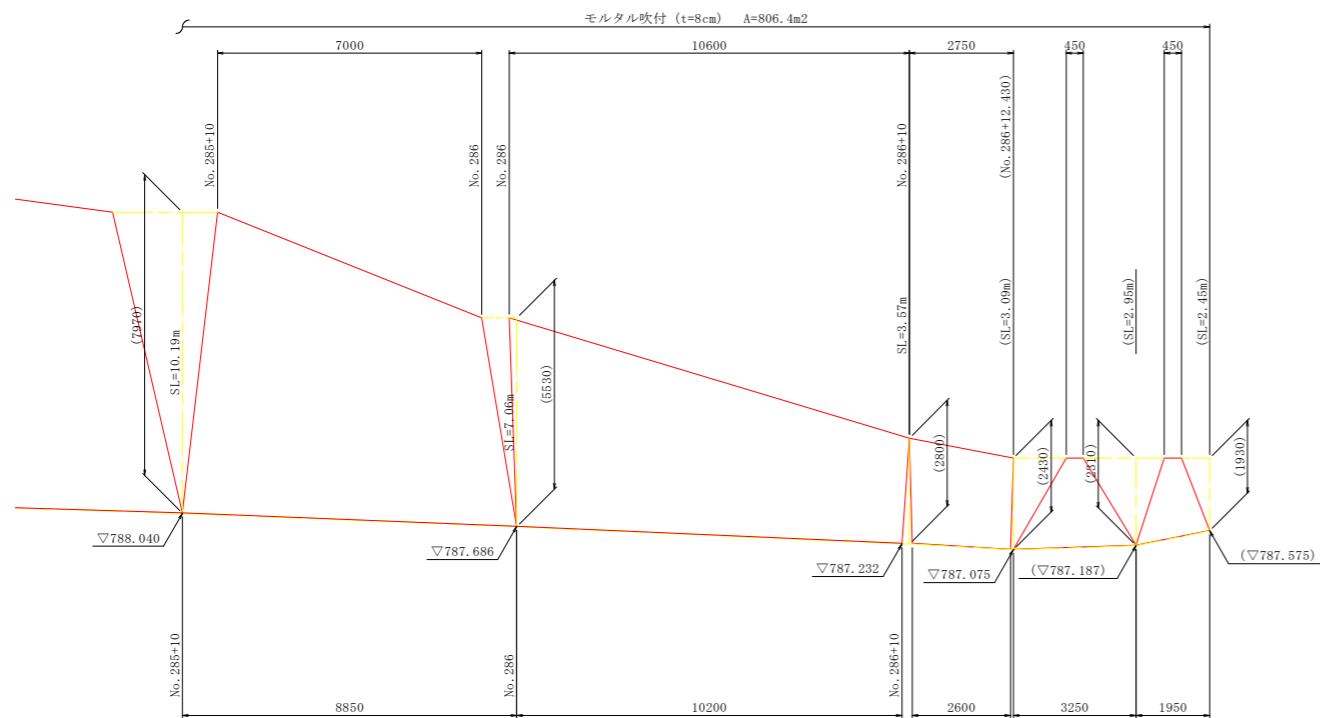


当初図面

工事名	R3三井 広域 阿讃三好 三野路床工事(県債)		
路線名等	阿讃三好 地区		
工事箇所	三好市三野町大刀野山		
図面名	展開図(2)		
縮尺	S=1/100	図面番号	17 / 19
会社名			
事業者名	徳島県西部総合県民局		

構造図


舗装止壁
S=1/10

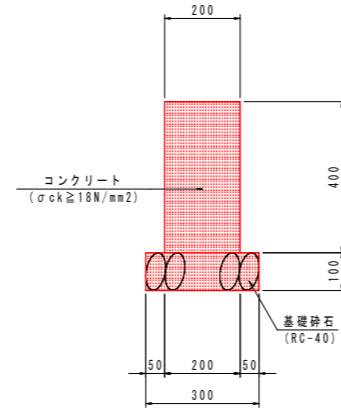


材料表 10.0m当り

名称	単位	数量
コンクリート	m ³	0.80
型枠	m ²	8.00
基礎砕石	m ²	3.00
目地材	m ²	0.08


ガードレール(土中用)
(Gr-C-4E) S=1/20

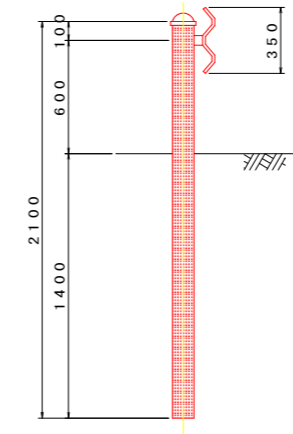

路側詳細図
S=1/10

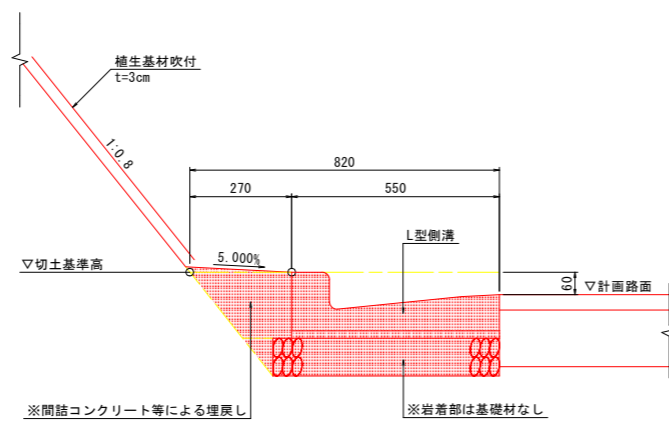

小段詳細図

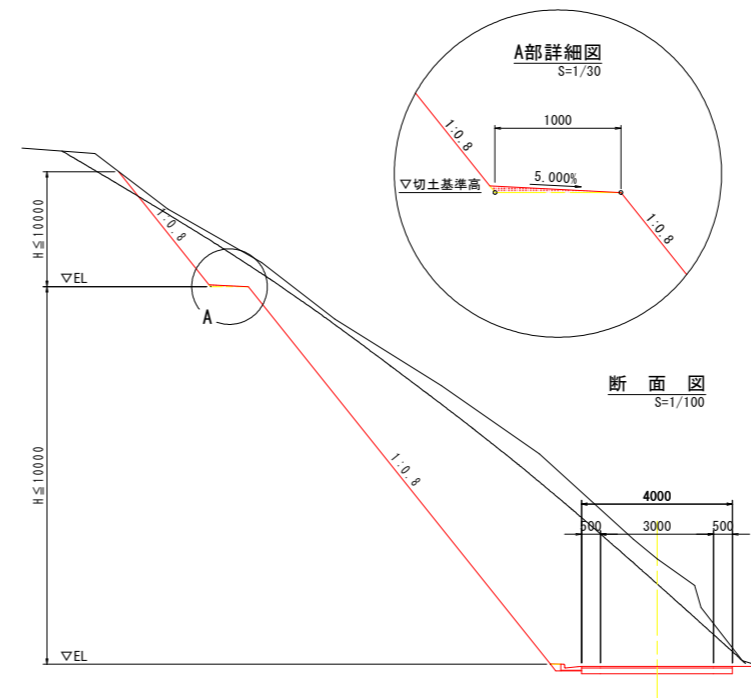


当初図面

工事名	R3三好 広域 阿讃三好 三野路床工事(県費)		
路線名等	阿讃三好 地区		
工事箇所	三好市三野町太刀野山		
図面名	構造図		
縮尺	図示	図面番号	18 / 19
会社名			
事業者名	徳島県西部総合県民局		


3号横断排水工詳細図

(NO. 281付近)


側面図
S=1/50

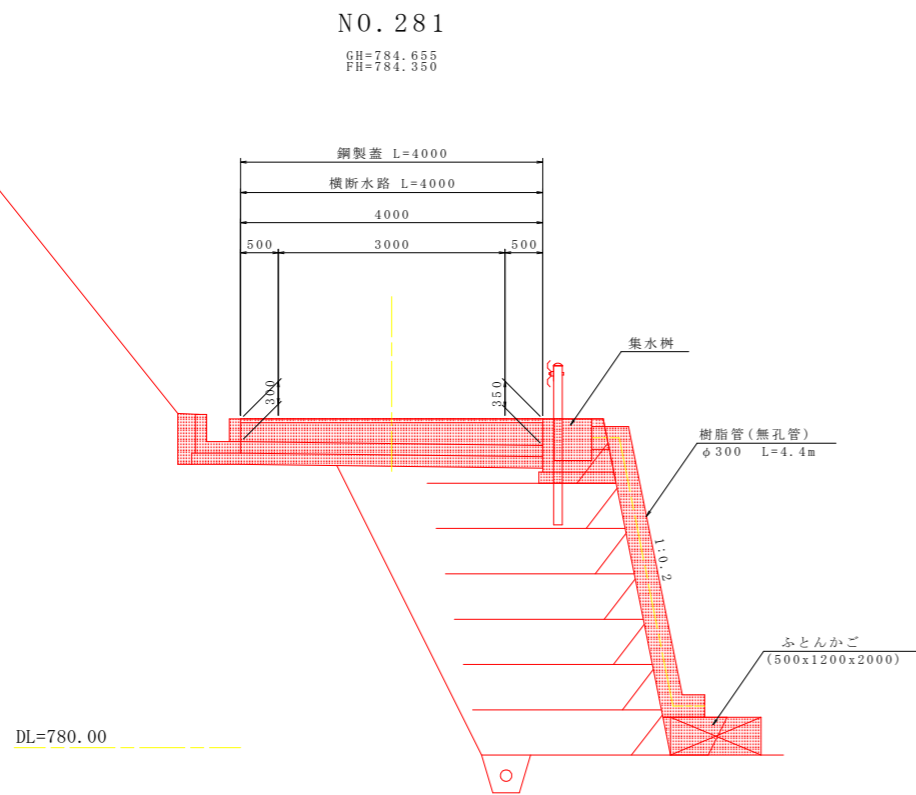


平面図
S=1/50

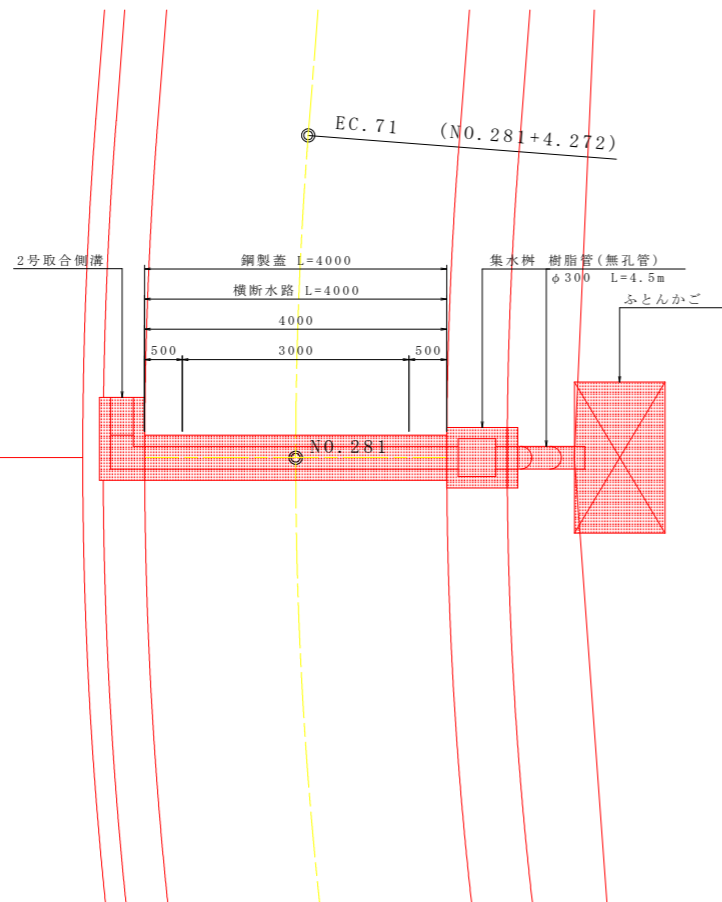


集水桝
S=1/20

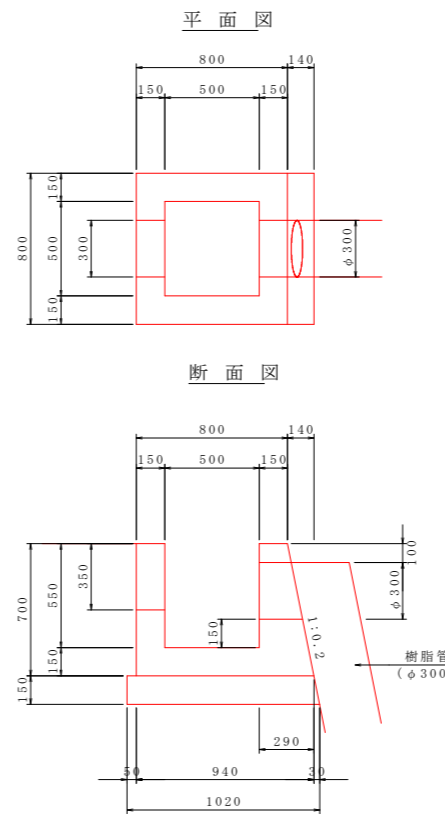

横断水路 S=1/20

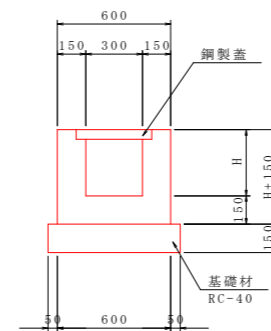

2号取合側溝
S=1/20

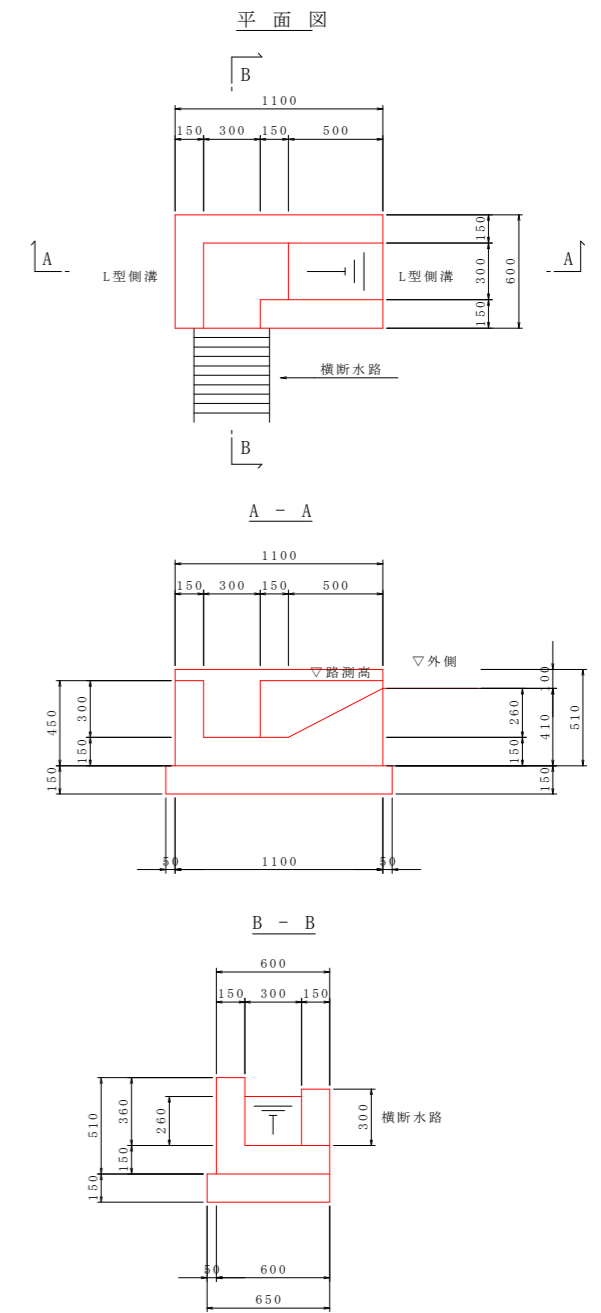

当初図面

工事名	R3三井 広城 阿讃三好 三野路床工事(県債)		
路線名等	阿讃三好 地区		
工事箇所	三好市三野町太刀野山		
図面名	3号横断排水工詳細図		
縮尺	図示	図面番号	19 / 19
会社名			
事業者名	徳島県西部総合県民局		